



構造物配置図
【道路工】

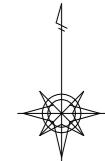

S=1:1,000 (AO)


凡	
道 路	○ 進 入 路
用 水 路	□ 取水口(パイプライン)
排 水 路	○ 取水口(便器取水)
用 排 水 路	△ 排水口(便器排水)
	△ 排水口(路面排水)
	■ 合流樹
普通耕作工(内)	田
地区境界耕作工(外)	田
	△ 階段落差工
	□ シュート式落差工
社 口 工	□
谷 口 工	■
販 水 防 止 水 窓 工	□
暗渠工 HP	△ □

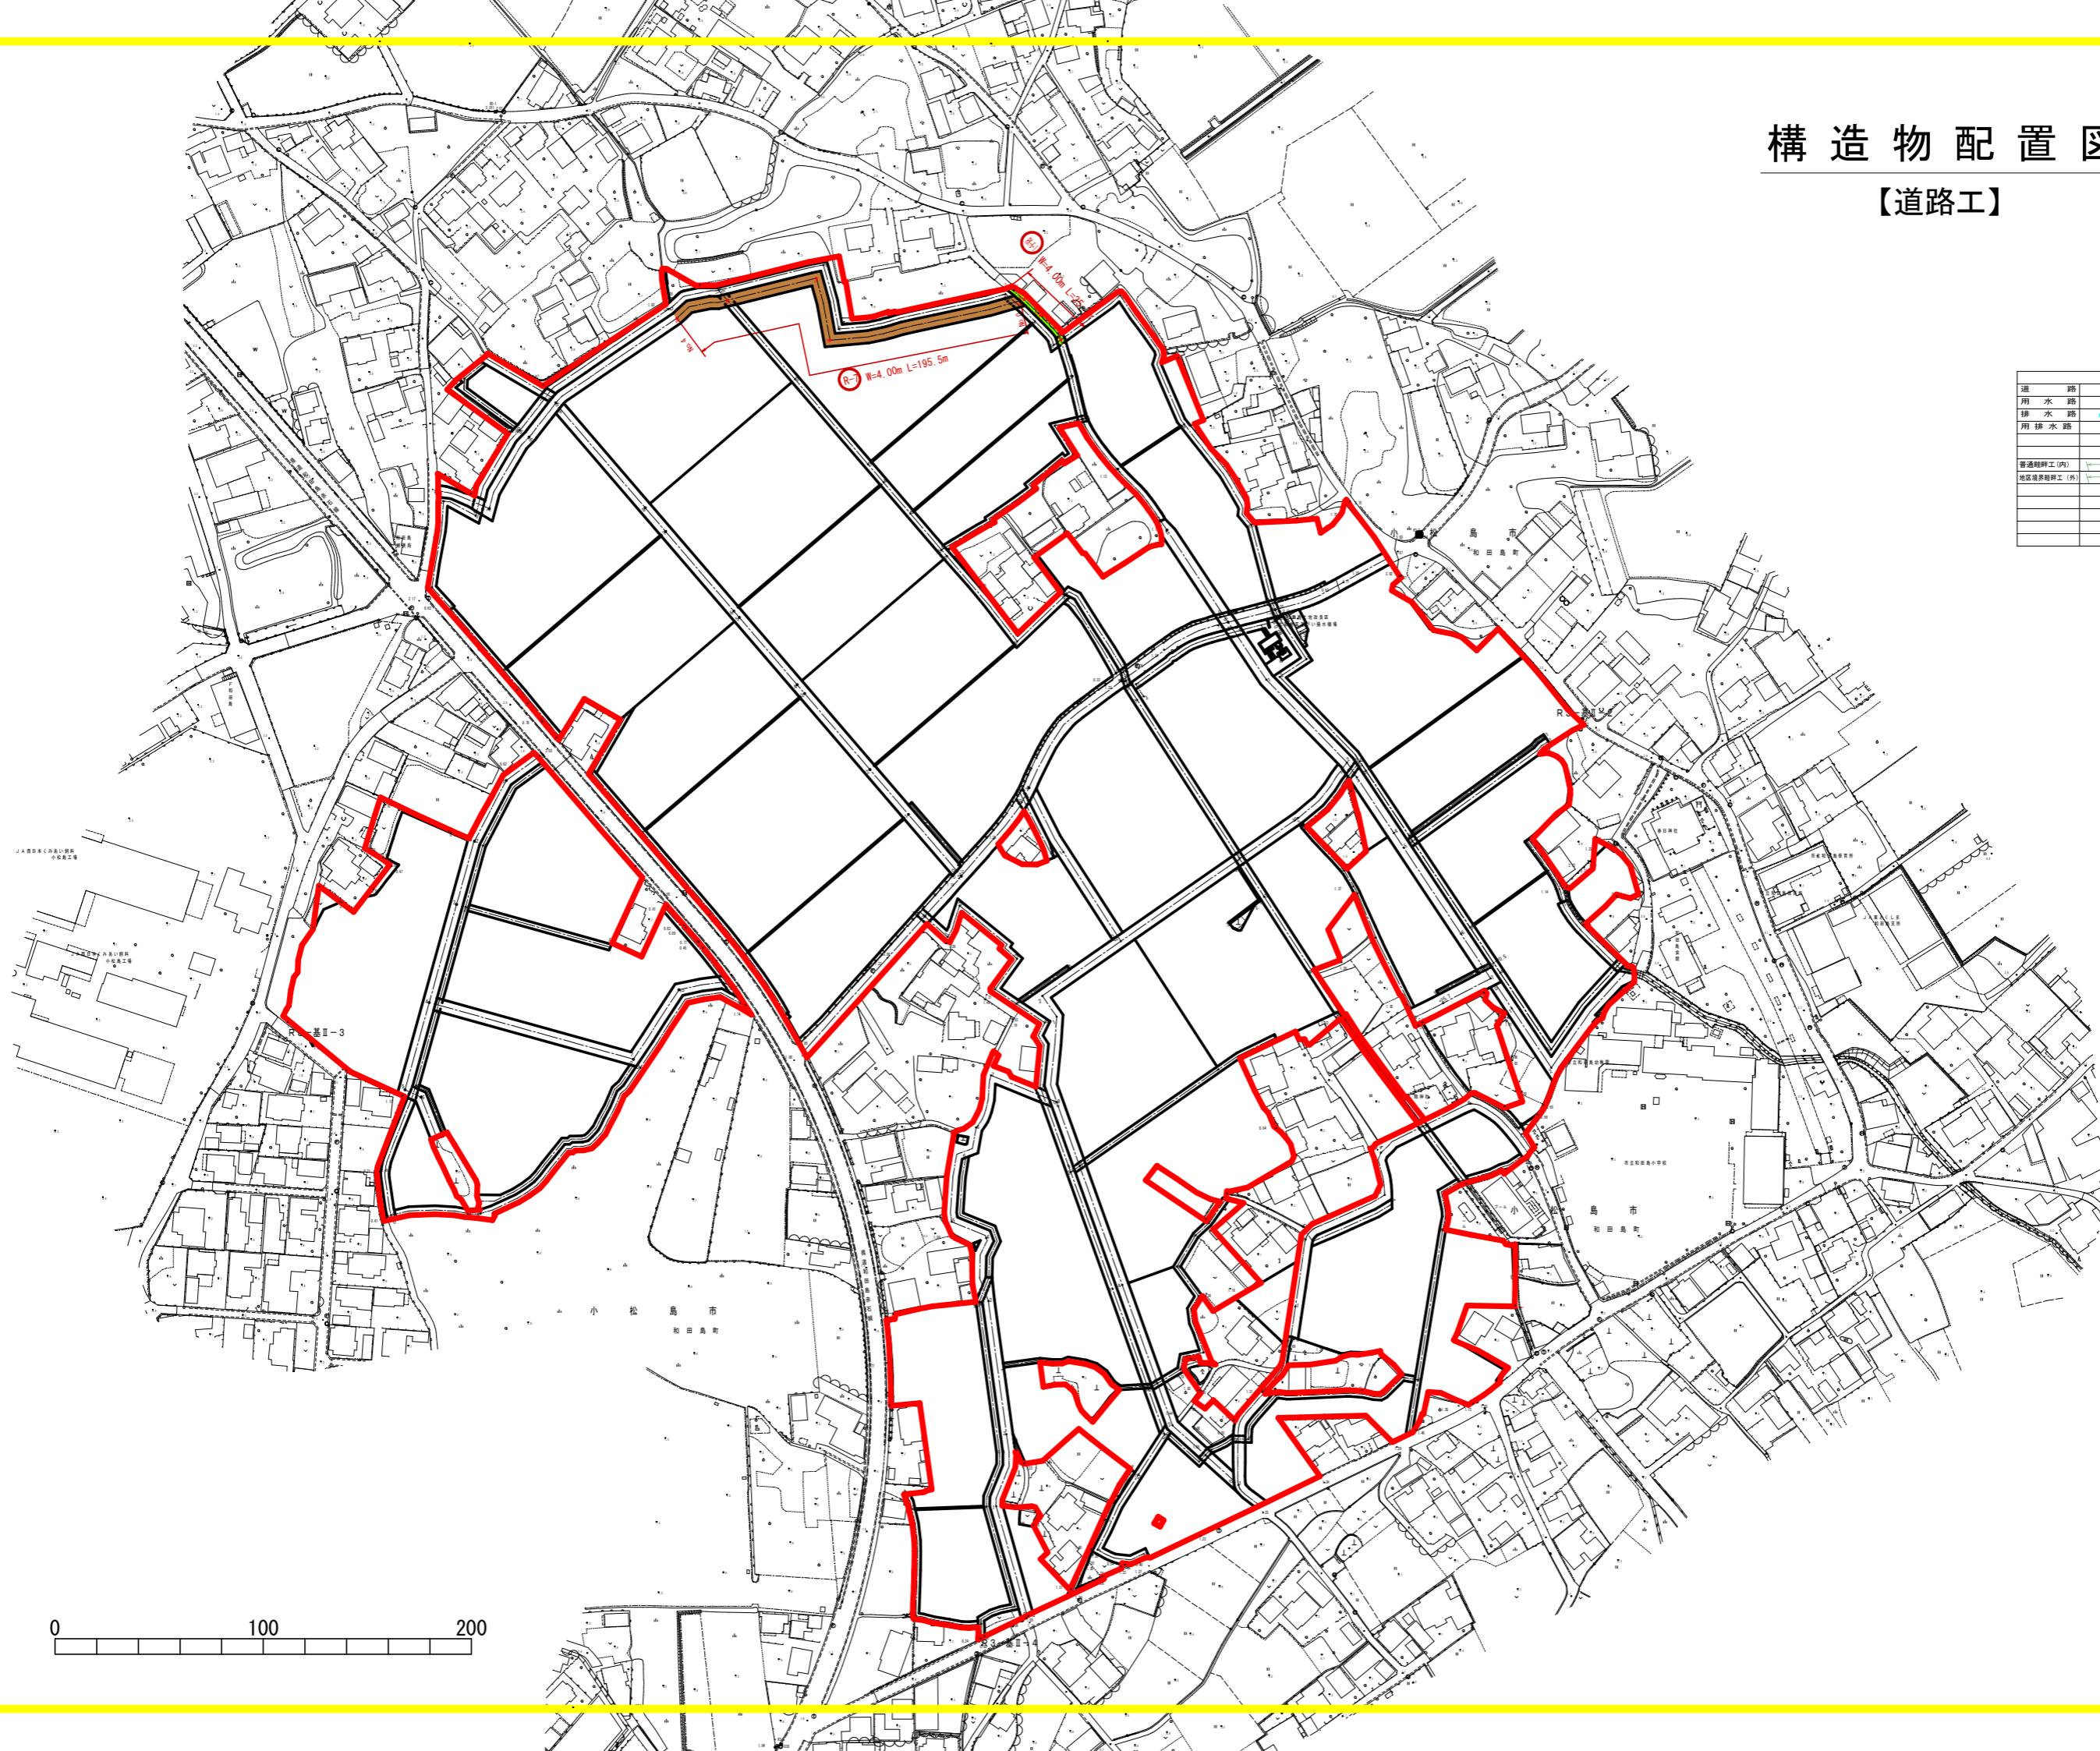

工事名	JR鹿児島本線 和田島千の松工事(古い手書き型)
路線名等	和田島地区
工事箇所	小松島市和田島町
図面名	構造物配置図(道路工)
縮尺	S=1:1,000 図面番号 1-2
事業者名	徳島県東部農林水産局<徳島>


構造物配置図
【排水路工】

北
S=1:1,000 (AO)

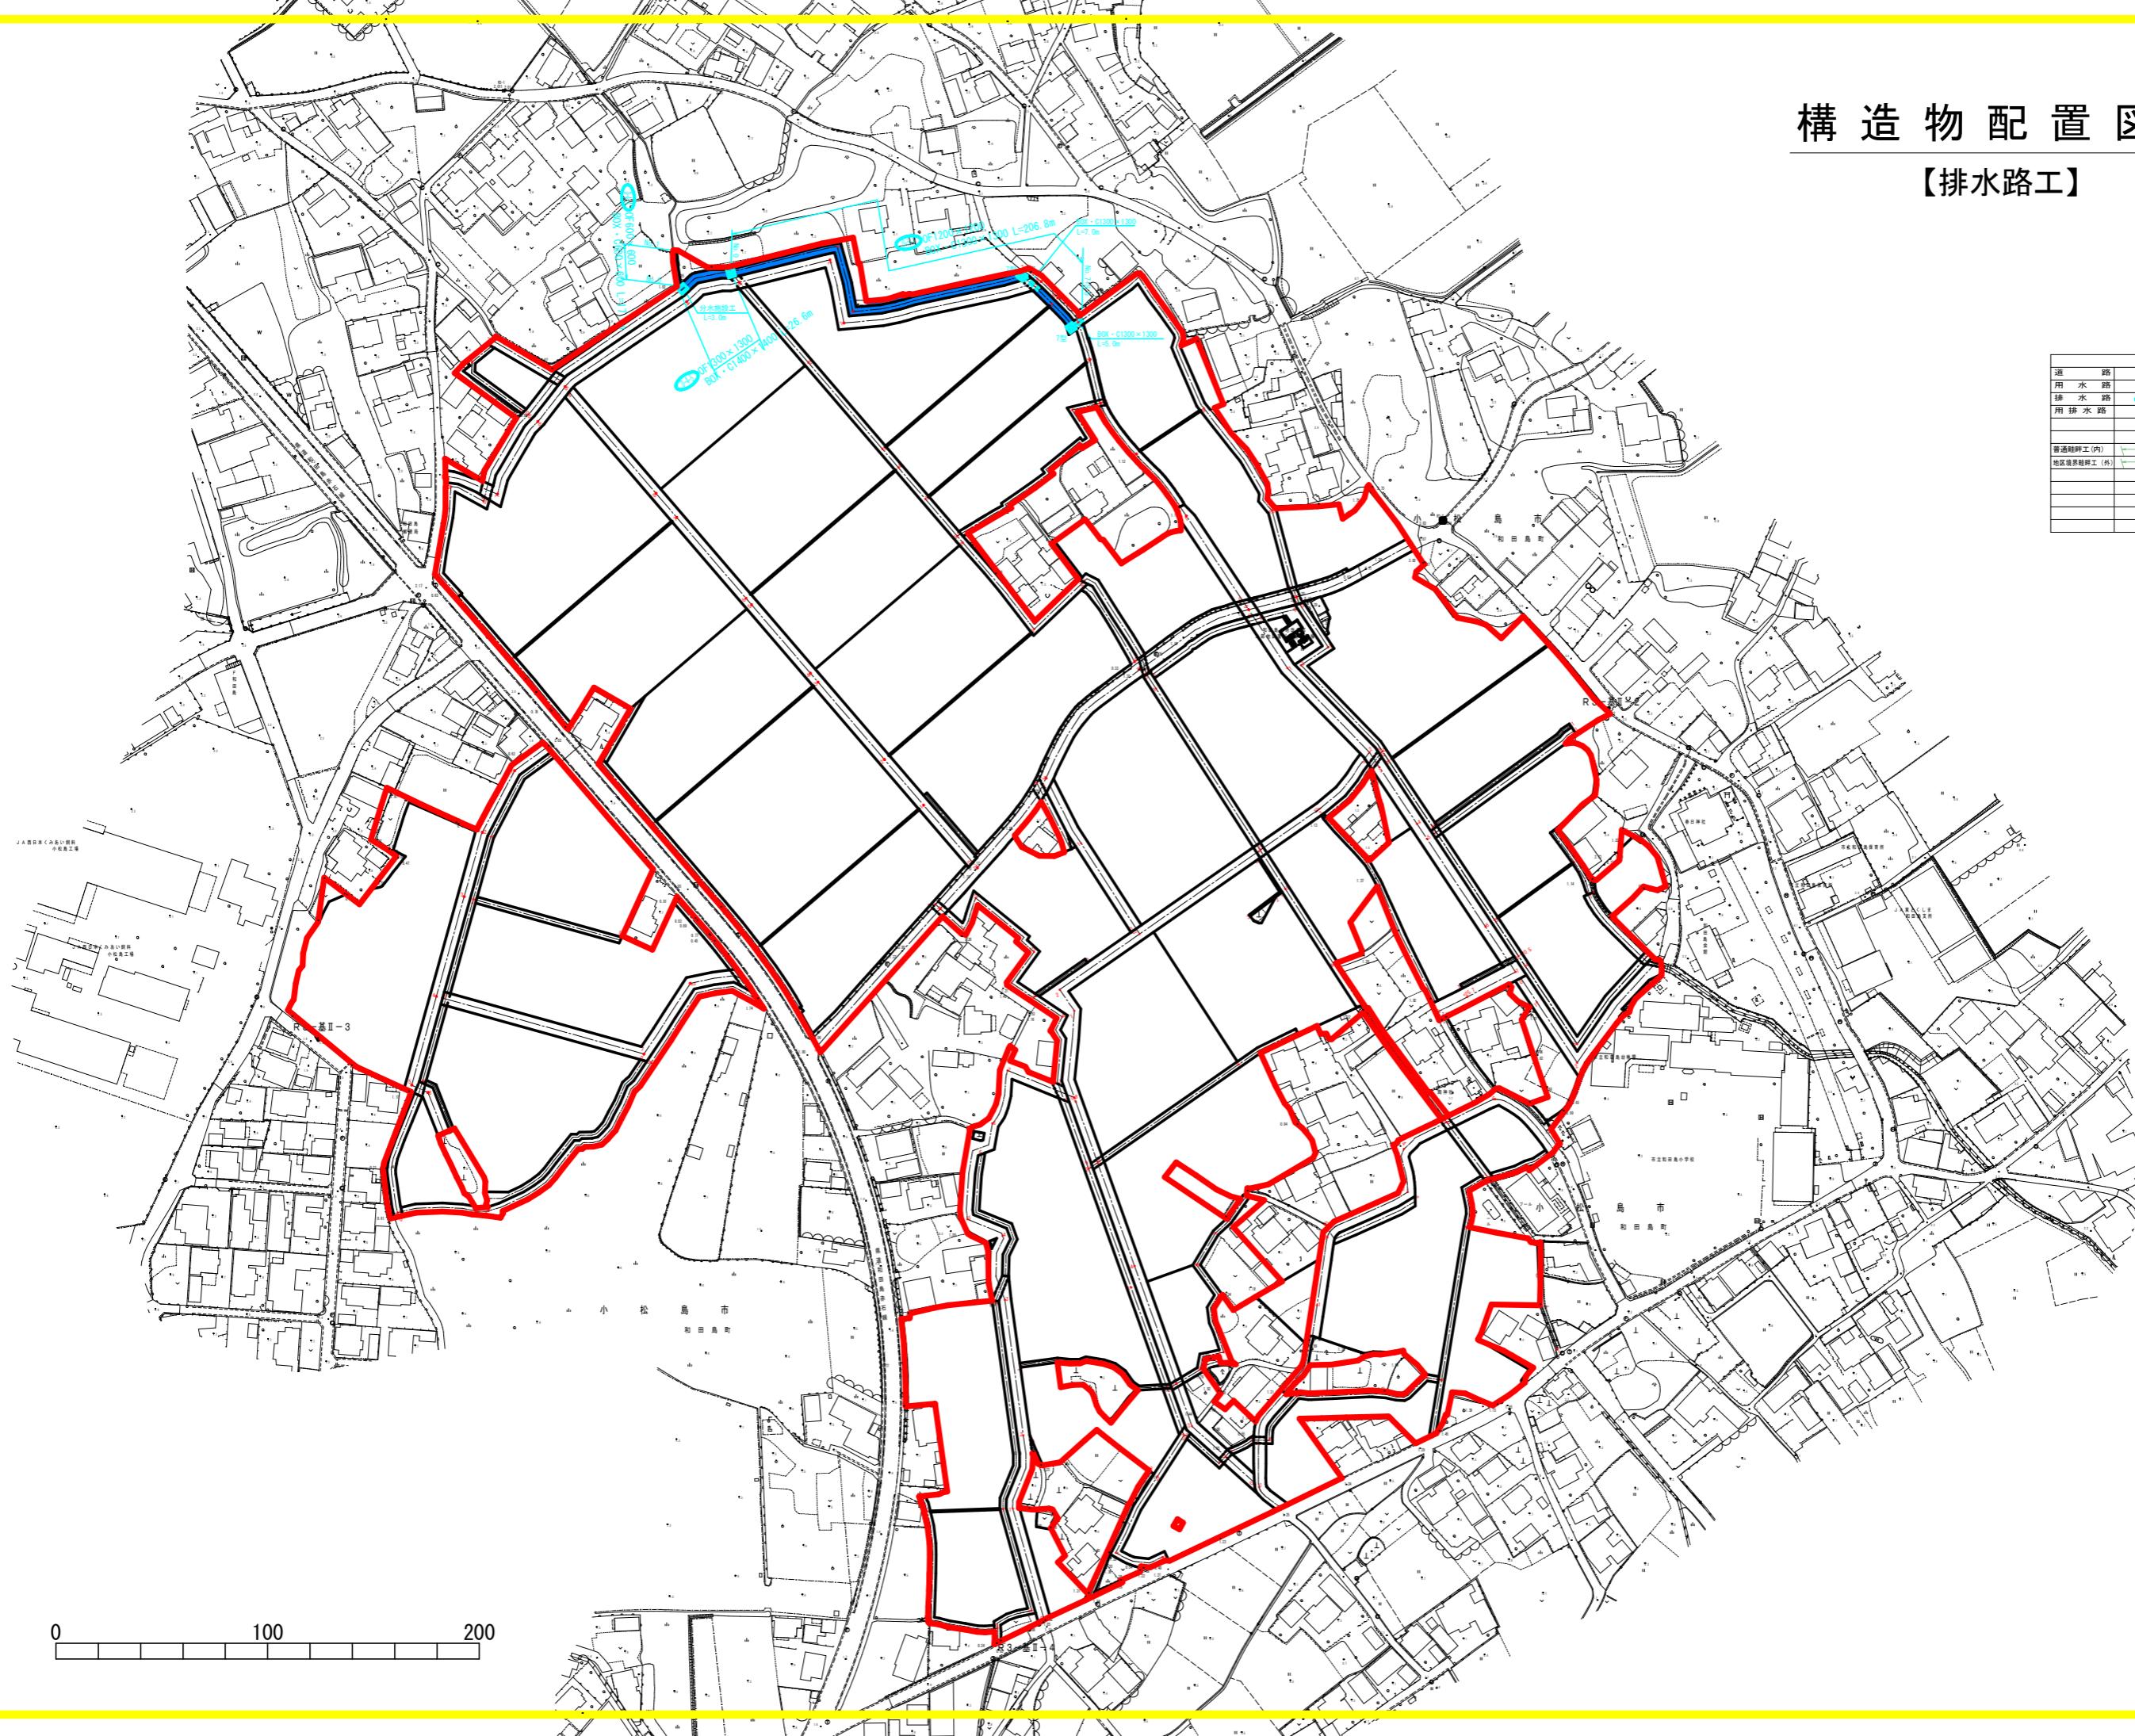

縦断面図(道路工)

【R-7】 W=4.00m

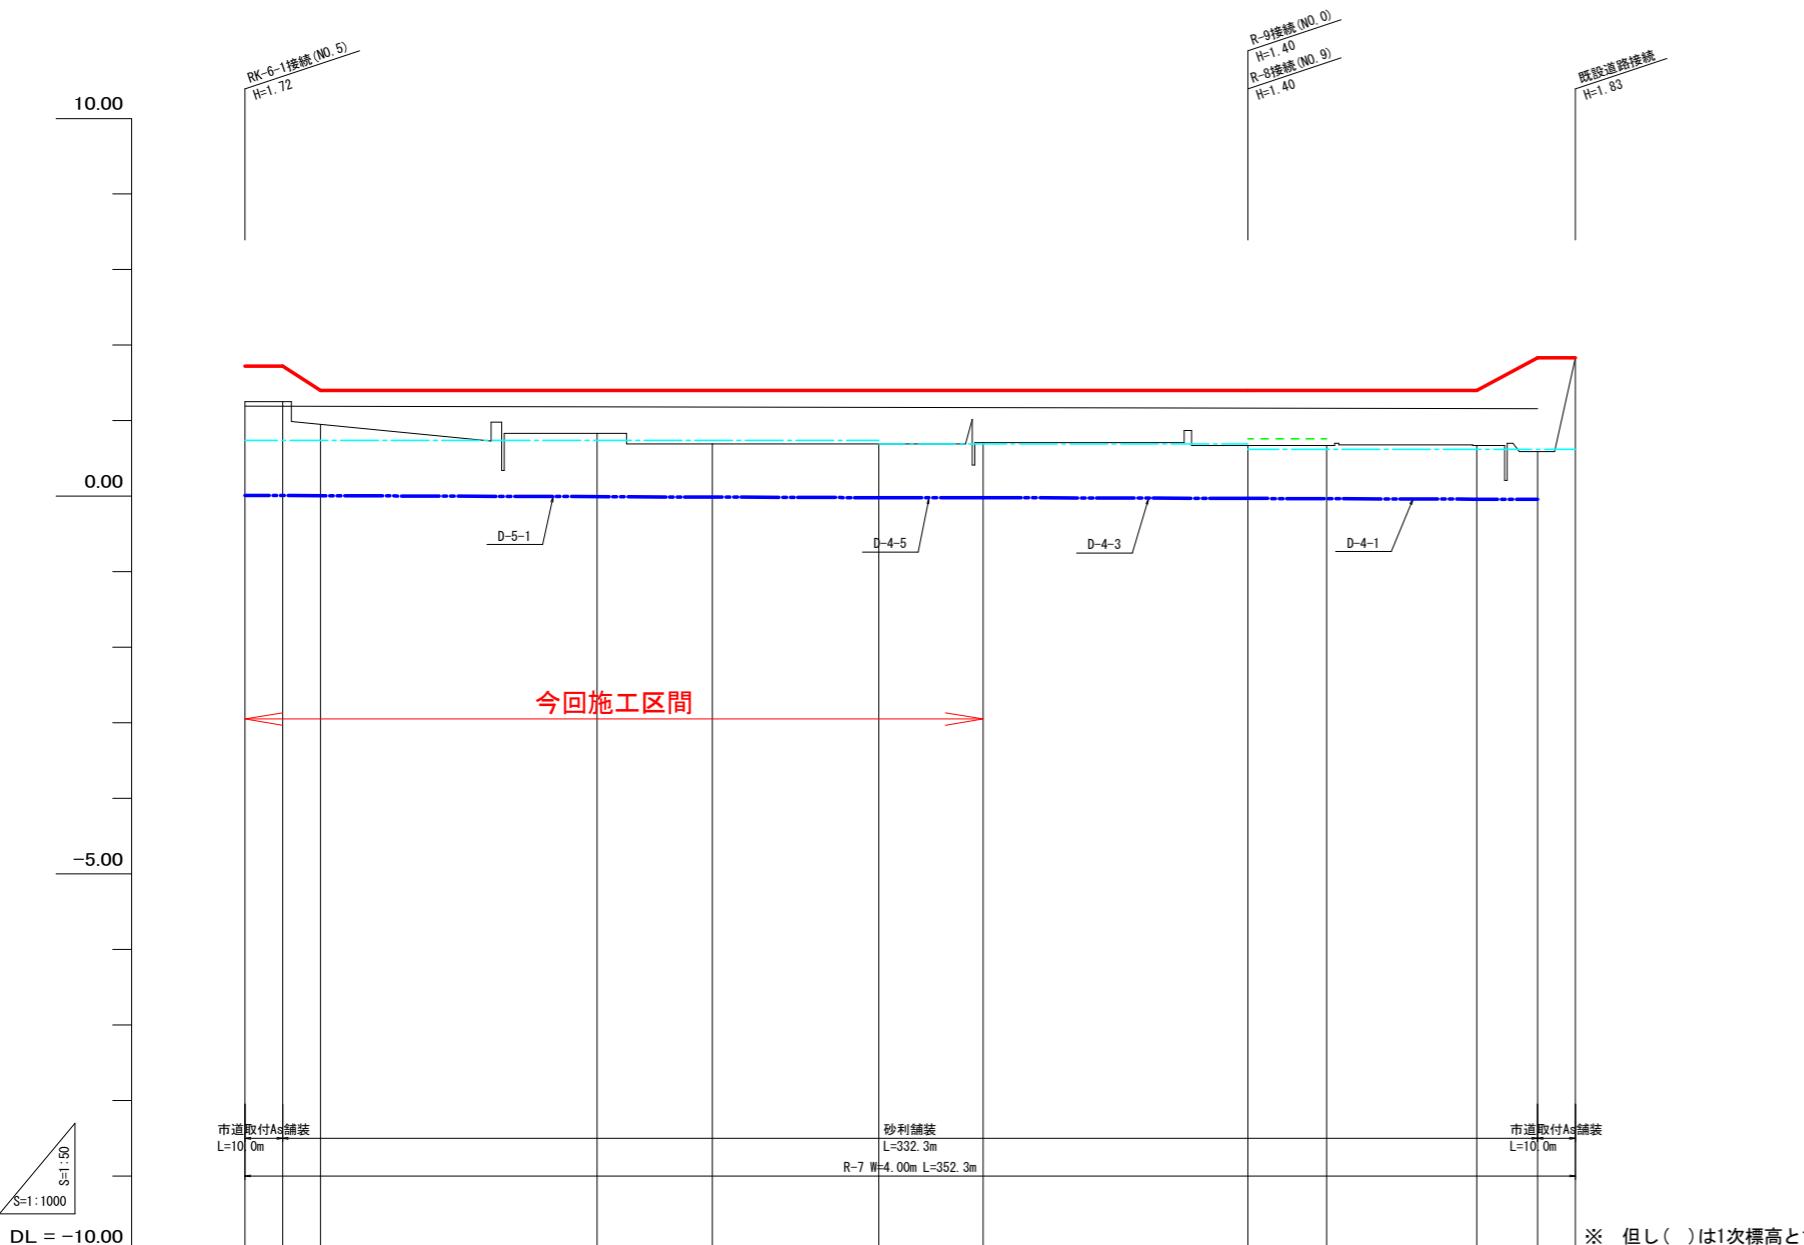


現況道路高								
排水計画高								
勾配								
計画高	I=Level L=10.0m I=3.20% L=10.0m							
路道計画高	1.72 1.72 1.40 1.40							
左田面高	0.74 (0.75) (12)							
右田面高	0.69 (0.71) (7)							
追加距離	0.62 (0.61) (2)							
単距離	326.2 342.3 352.3							
測点	NO. 0 +10.0 -20.0 NO. 1 -73.3 +93.3 NO. 2 -30.5 +123.8 NO. 3 -44.1 +167.9 NO. 4 -27.6 +195.5 NO. 5 -70.1 +265.6 NO. 6 -20.9 +286.5 NO. 7 -39.7 +326.2 NO. 8 -16.1 +342.3 NO. 9 -10.0 +352.3							
地区外	(2)	未施工(地区内)	地区外	(7)	未施工(地区内)	地区外	(1)	未施工(地区内)

凡例	
記号	名 称
赤線	計画道路
青点線	計画排水路
水色点線	左田面高
緑色点線	右田面高

R-7(支線道路)	工事名	R7徳耕 補墳体 和田島 その他工事(低い手排型)(着手日指定型)
路線名等		和田島地区
工事箇所		小松島市和田島町
図面名		縦断面図(道路工)
縮尺	V=1:50 H=1:500	図面番号 2-1
事業者名	徳島県東部農林水産局<徳島>	

縦断面図(道路工)

【RK-6-1】W=4.00m

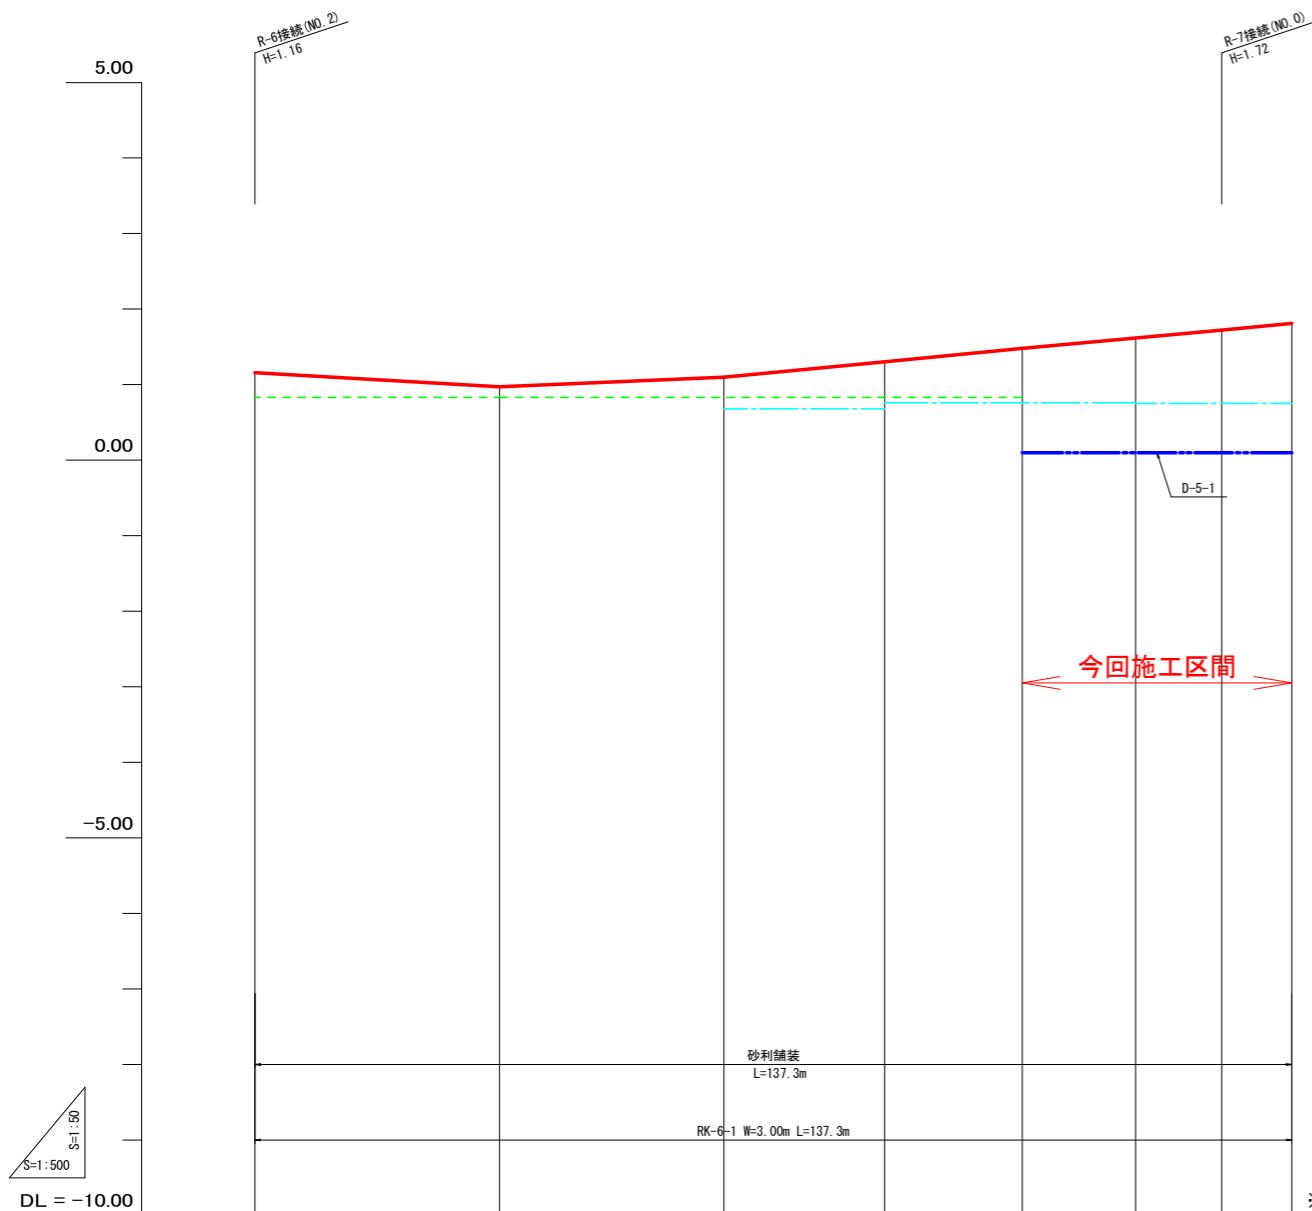


現況道路高			
排水計画高			
勾配			
計画高			
既設道路			
勾配	I=0.586% L=32.4m	I=0.438% L=29.7m	I=0.939% L=21.3m
計画高	1.16 (0.97)	0.97 (1.10)	1.30 (1.30)
左田面高	地区外		
右田面高	(16-2) 0.87(0.83)		
追加距離	62.1		
単距離	32.4		
測点	No. 1	No. 2	No. 3
	0.0	29.7	21.3
	32.4	62.1	83.4
			101.6
			116.6
			128.0
			137.3
	No. 4	No. 5	No. 6
	18.2	15.0	11.4
			9.3
	No. 7		
	32.4		



凡例	
記号	名称
赤線	計画道路
青線	計画排水路
緑線	左田面高
緑線	右田面高

RK-6-1(既設利用道路)		
工事名	R7整備 経営体 和田島 その3工事(組手工事保型)(着手日指定)	
路線名等	和田島地区	
工事箇所	小松島市和田島町	
図面名	縦断面図(道路工)	
縮尺	V=1:50 H=1:500	図面番号 2-2
事業者名	徳島県東部農林水産局<徳島>	

縦断面図(排水路工)

【D-4-4】 OF600×600 BOX・C600×600

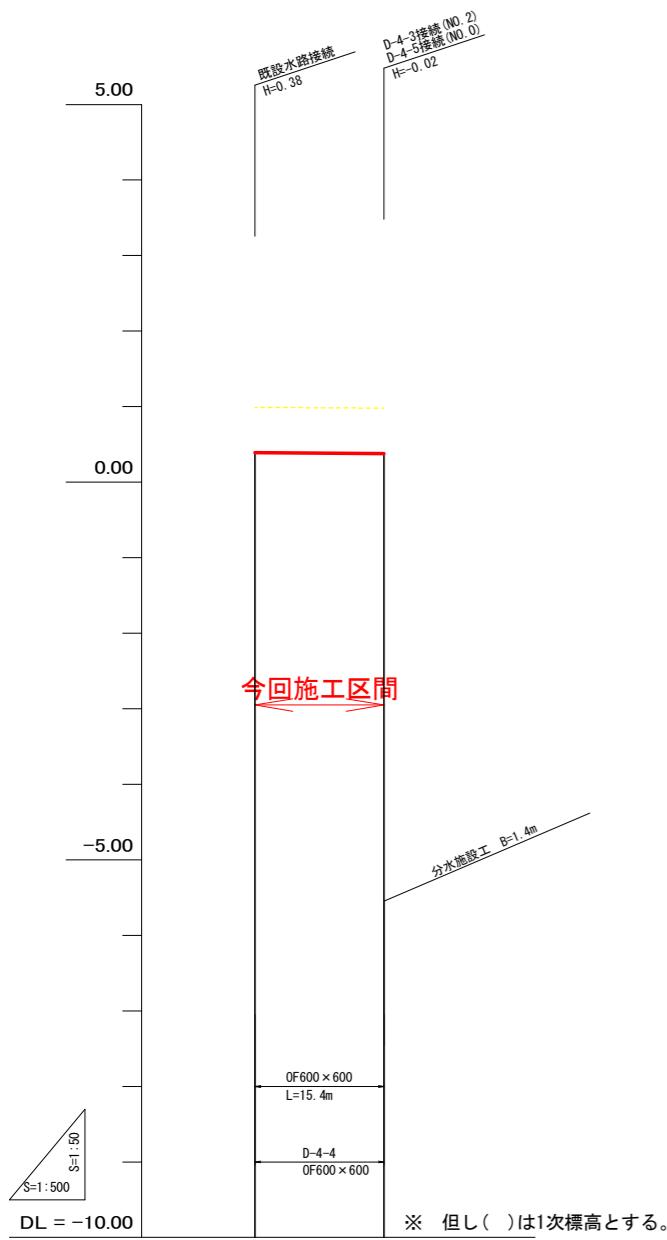

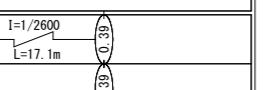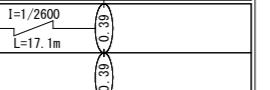
現況道路高	
排水計画高	
勾配	
計画高	
排水路	勾配  計画高 
排水路	
左田面高	(7-1) 非農用地(地区内)
右田面高	地区外
追加距離	0.0 17.1
単距離	0.0 17.1
測点	NO.0 NO.1

凡例	
記号	名称
赤線	計画排水路
赤点線	計画道路
黄線	左田面高
緑線	右田面高

D-4-4(排水路工)	R7德跡 程堂体 和田島 その3工事(組手日指定型)
工事名	
路線名等	和田島地区
工事箇所	小松島市和田島町
図面名	縦断面図(排水路工)
縮尺	V=1:50 H=1:500
図面番号	2-3
事業者名	徳島県東部農林水産局<徳島>

縦断面図(排水路工)

【D-4-5】OF1300×1300 BOX・C1400×1400

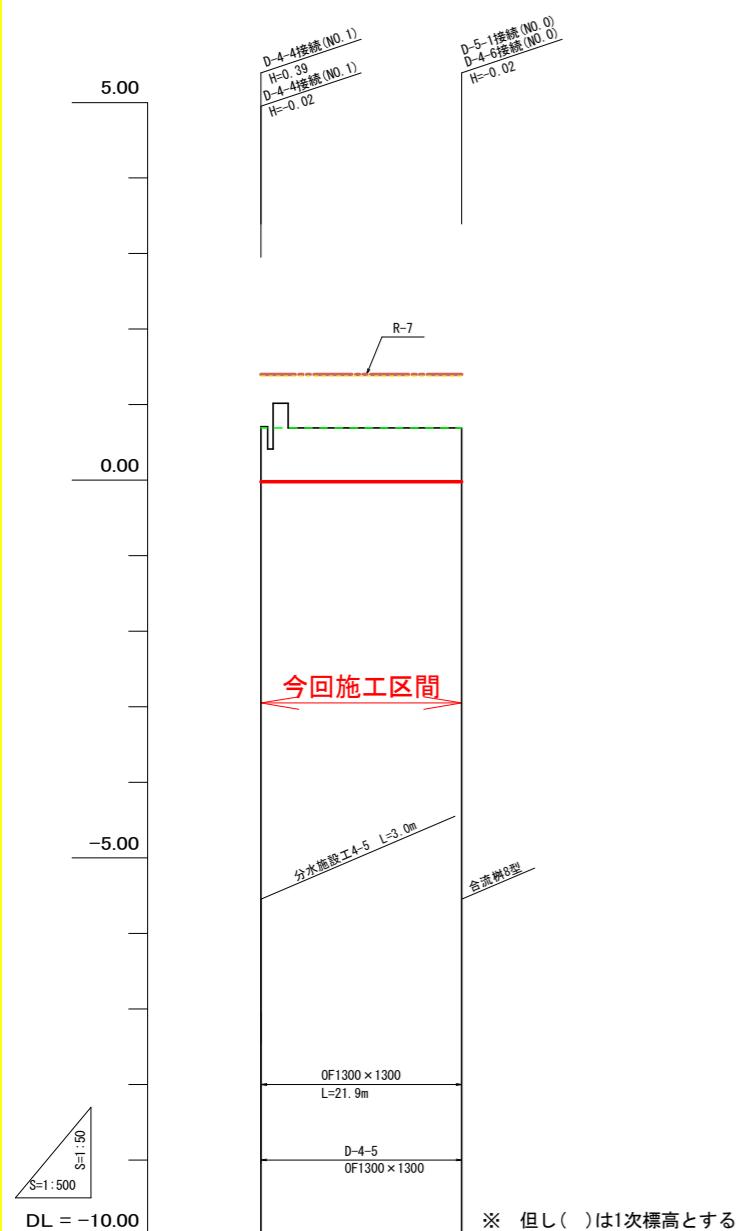


現況道路高		
排水計画高		
勾配		
	計画高	
排水路	勾配	I=1/5700 L=26.6m
	計画高	0.00 0.00
左田面高	(7-1) 非農用地(地区内)	地区外
右田面高	0.69(0.71)	
追加距離	0.0	26.6
単距離	0.0	26.6
測点	N0.0	N0.1

凡例	
記号	名称
赤線	計画排水路
赤点線	計画道路
青点線	左田面高
緑点線	右田面高

D-4-5(排水路工)		
工事名	R7徳耕 経堂体 和田島 その3工事(組い手確保型)(着手日指定型)	
路線名等	和田島地区	
工事箇所	小松島市和田島町	
図面名	縦断面図(排水路工)	
縮尺	V=1:50 H=1:500	図面番号 2-4
事業者名	徳島県東部農林水産局 <徳島>	

縦断面図(排水路工)

【D-5-1】OF1200×1200 BOX・C1300×1300・BOX・C1600×900

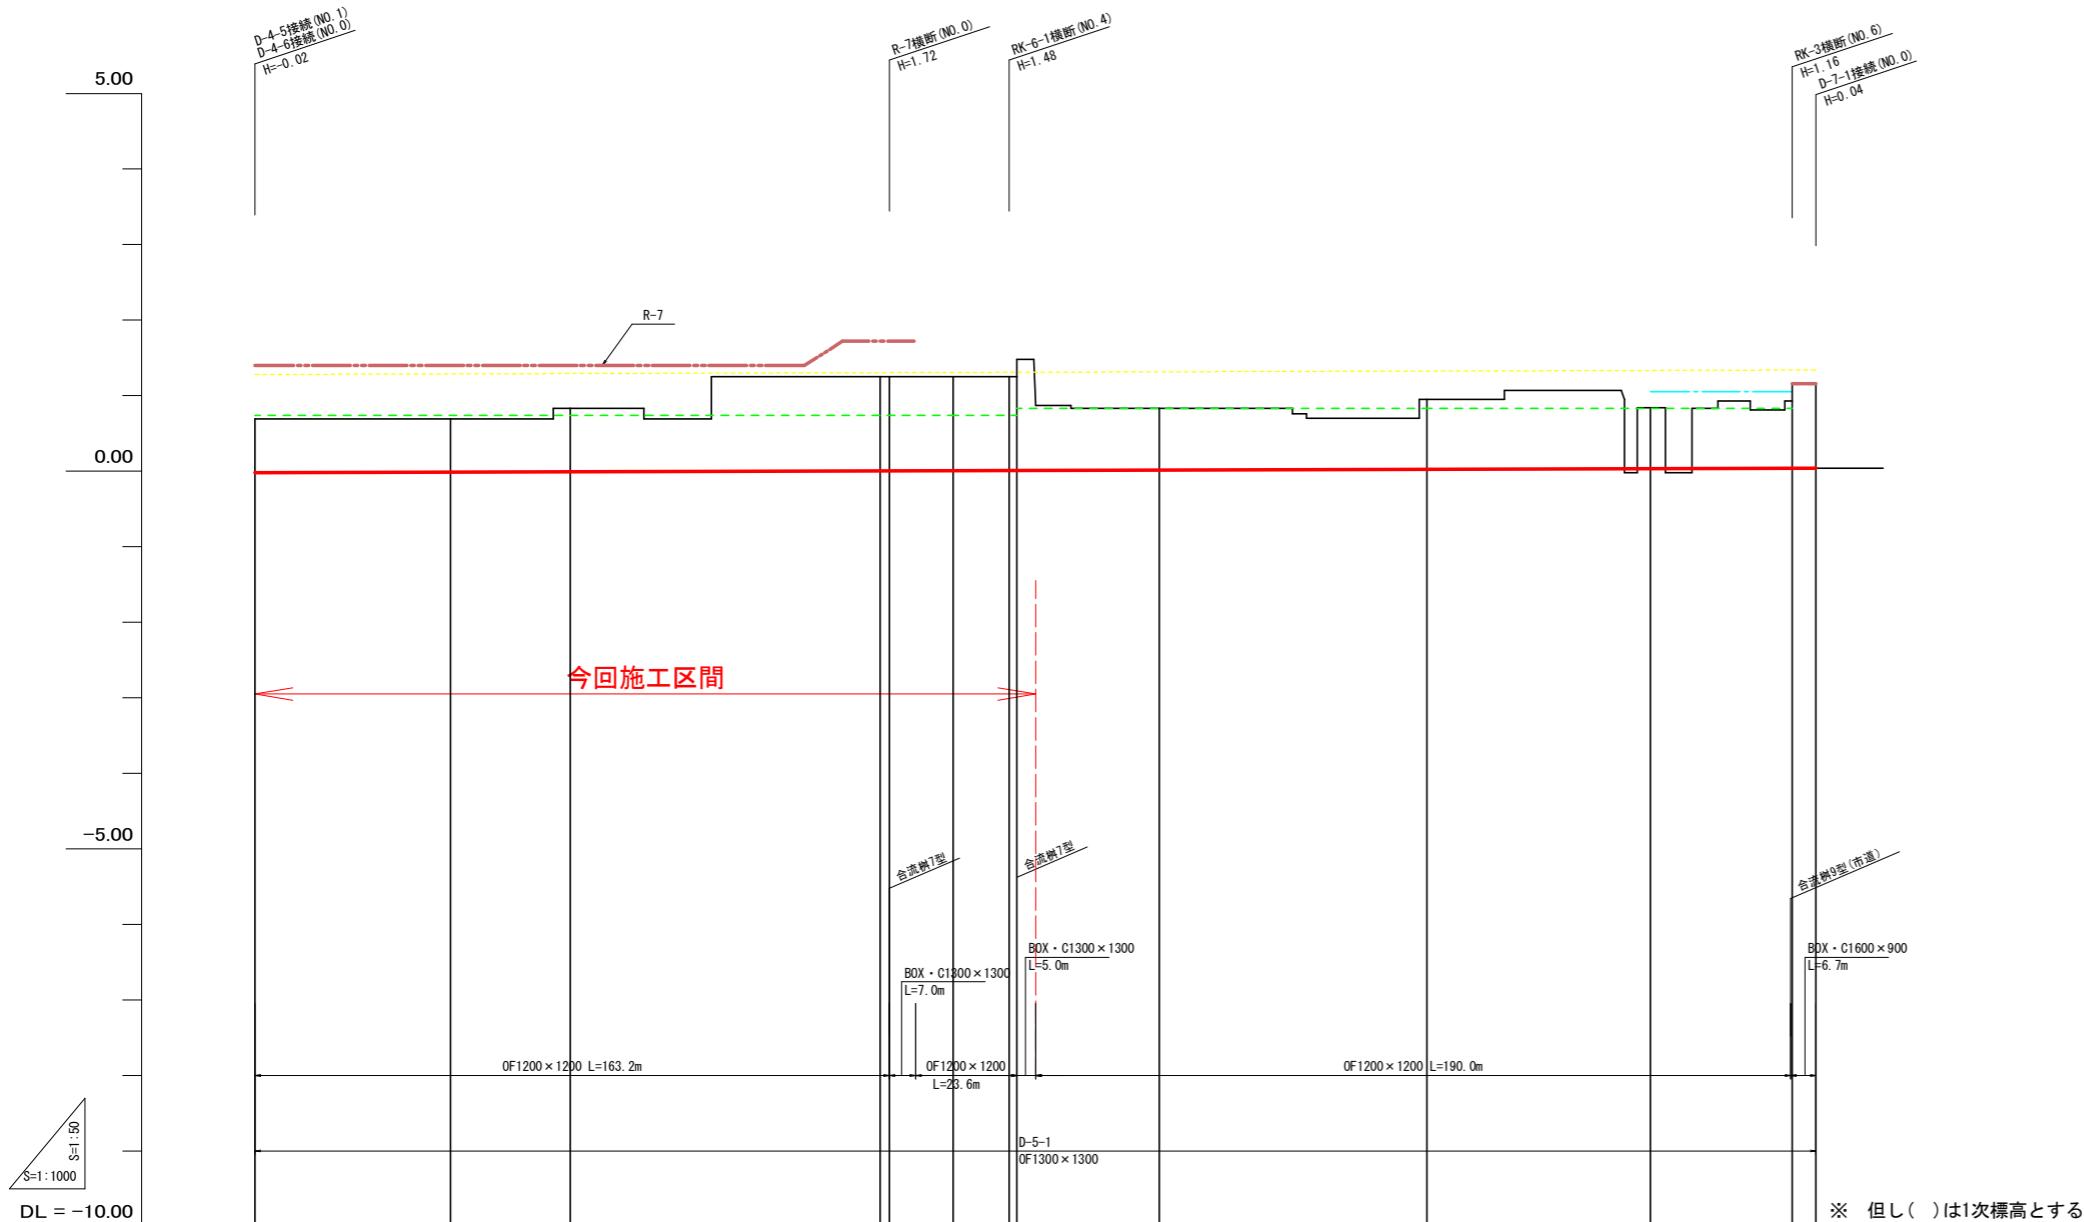



現況道路高	
排水計画高	
勾配	計画高
	排水路
左田面高	地区外 (12-2) 非農用地(地区内) -0.00 地区外 0.00 0.00 0.00 0.01 0.01 0.01 0.02 0.03 0.04 0.04 0.04
右田面高	地区外 (12) 0.74(0.75) 地区外 (13) 0.74(0.76) 地区外 (16-1) 0.83(0.79) 地区外 (16-2) 0.83(0.87)
追加距離	51.8 NO. 1 + 31.7 NO. 2 + 83.5 NO. 3 + 145.6 NO. 4 + 165.0 NO. 5 + 184.9 NO. 6 + 199.7 NO. 7 + 201.8 NO. 8 + 239.5 NO. 9 + 310.4 NO. 10 + 368.5 NO. 11 + 407.1 NO. 12
単距離	0.0 NO. 0 + 0.0 NO. 1 + 51.8 NO. 2 + 31.7 NO. 3 + 83.5 NO. 4 + 145.6 NO. 5 + 165.0 NO. 6 + 184.9 NO. 7 + 199.7 NO. 8 + 201.8 NO. 9 + 239.5 NO. 10 + 310.4 NO. 11 + 368.5 NO. 12
測点	NO. 0 NO. 1 NO. 2 NO. 3 NO. 4 NO. 5 NO. 6 NO. 7 NO. 8 NO. 9 NO. 10 NO. 11 NO. 12

凡例	
記号	名称
赤い線	計画排水路
赤い点線	計画道路
青い線	左田面高
緑の点線	右田面高

D-5-1(排水路工)	
工事名	R7 横耕 經営体 和田島 その他工事(追手日指定期)(着手日指定)
路線名等	和田島地区
工事箇所	小松島市和田島町
図面名	縦断面図(排水路工)
縮尺	V=1:50 H=1:500 図面番号 2-5
事業者名	徳島県東部農林水産局<徳島>

横断面図(道路工)


【R-7】

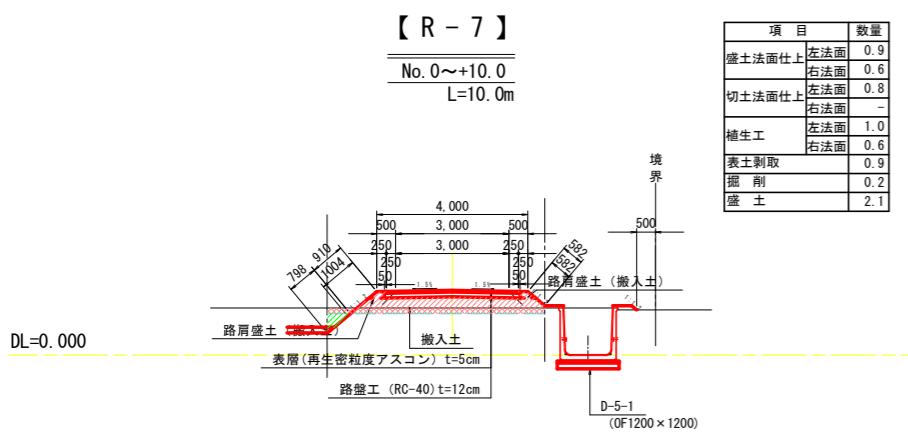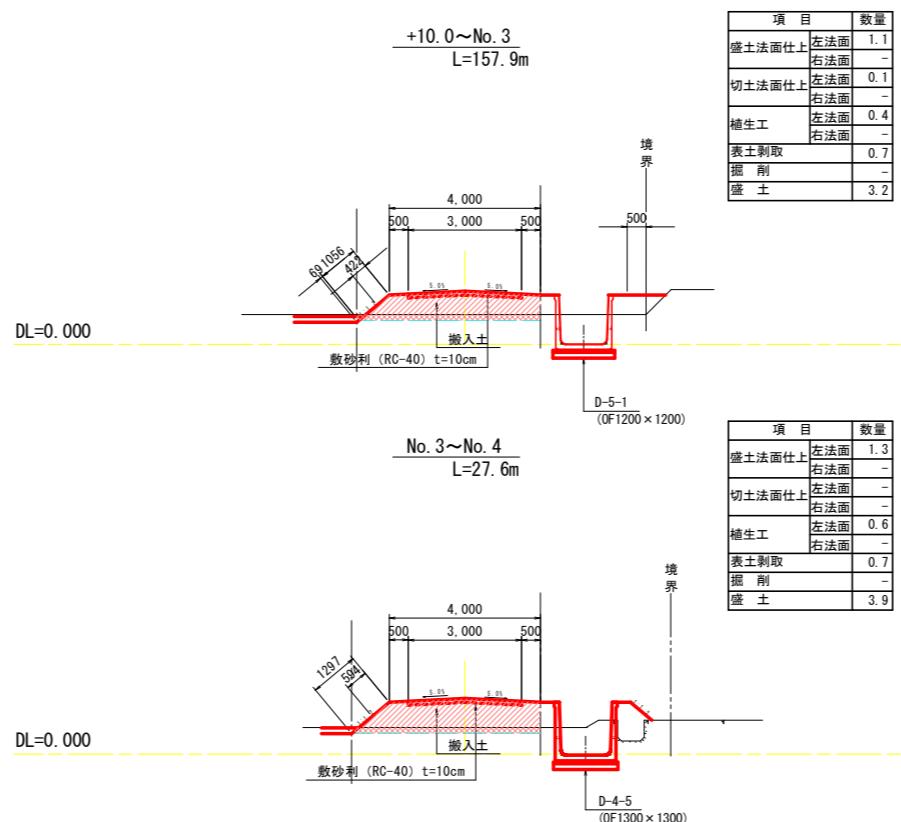

工事名	R7徳井 経営体 和田島 その3工事(徳井手前段型)(着手日指定型)	
路線名等	和田島地区	
工事箇所	小松島市和田島町	
図面名	横断面図(道路工)	
縮尺	S=1:100	図面番号 3-1
事業者名	徳島県東部農林水産局<徳島>	

横断面図(道路工)

【RK-6-1】

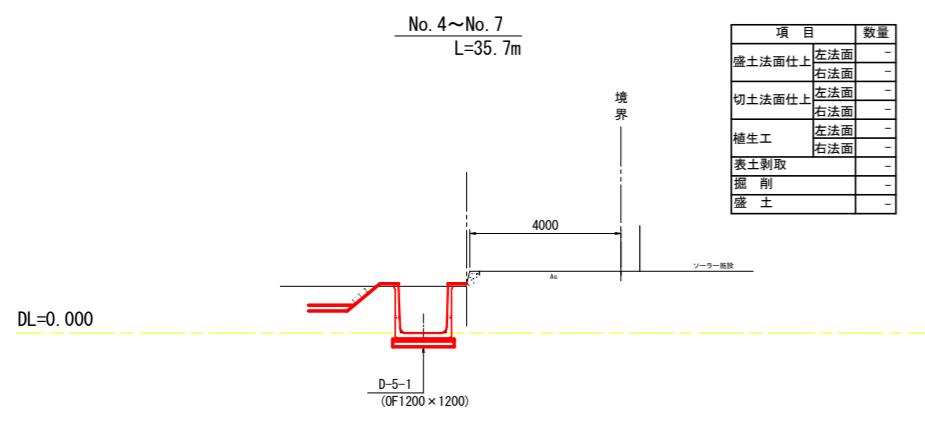

項目	数量
盛土法面仕上	-
左法面	-
右法面	-
切土法面仕上	-
左法面	-
右法面	-
補生工	-
左法面	-
右法面	-
表土剥取	-
掘削	-
盛土	-

【RK-6-1】		
工事名	R7徳井 計画体 和田島 その3工事(組合議定型)(着手日指定型)	
路線名等	和田島地区	
工事箇所	小松島市和田島町	
図面名	横断面図(道路工)	
縮尺	S=1:100	図面番号 3-2
事業者名	徳島県東部農林水産局<徳島>	


横断面図（排水路工）

【D-4-4】 【D-4-5】

【D-4-4】

No. 0~No. 1
L=17.1m

項目	説明
盛土法面仕上	左法面
	右法面
切土法面仕上	左法面
	右法面
植生工	左法面
	右法面
表土剥取	
掘削	
床堀	
埋戻	
盛土	

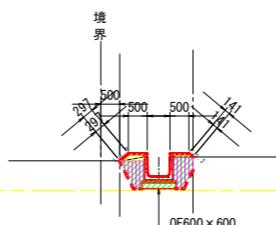


DL=0.00

【D-4-5】

No. 0~No. 1
L=26.6m

項目	数
盛土法面仕上	左法面 右法面
切土法面仕上	左法面 右法面
植生工	左法面 右法面
表土剥取	()
掘削	()
床堀	()
理戻	()
盛土	()

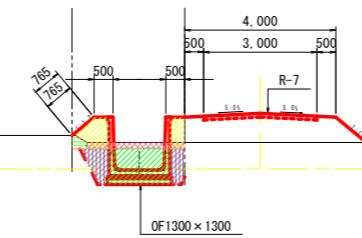


DL=0.00

【D-4-4】 【D-4-5】			
工事名	R7整備 経営体 和田島 その3工事(組手確保型)(着手手指定型)		
路線名等	和田島地区		
工事箇所	小松島市と田島町		
図面名	横断面図(排水路工)		
縮尺	S=1:100	図面番号	3-3
事業者名	徳島県東部農林水産局<徳島>		

横断面図(排水路工)

【D-5-1】

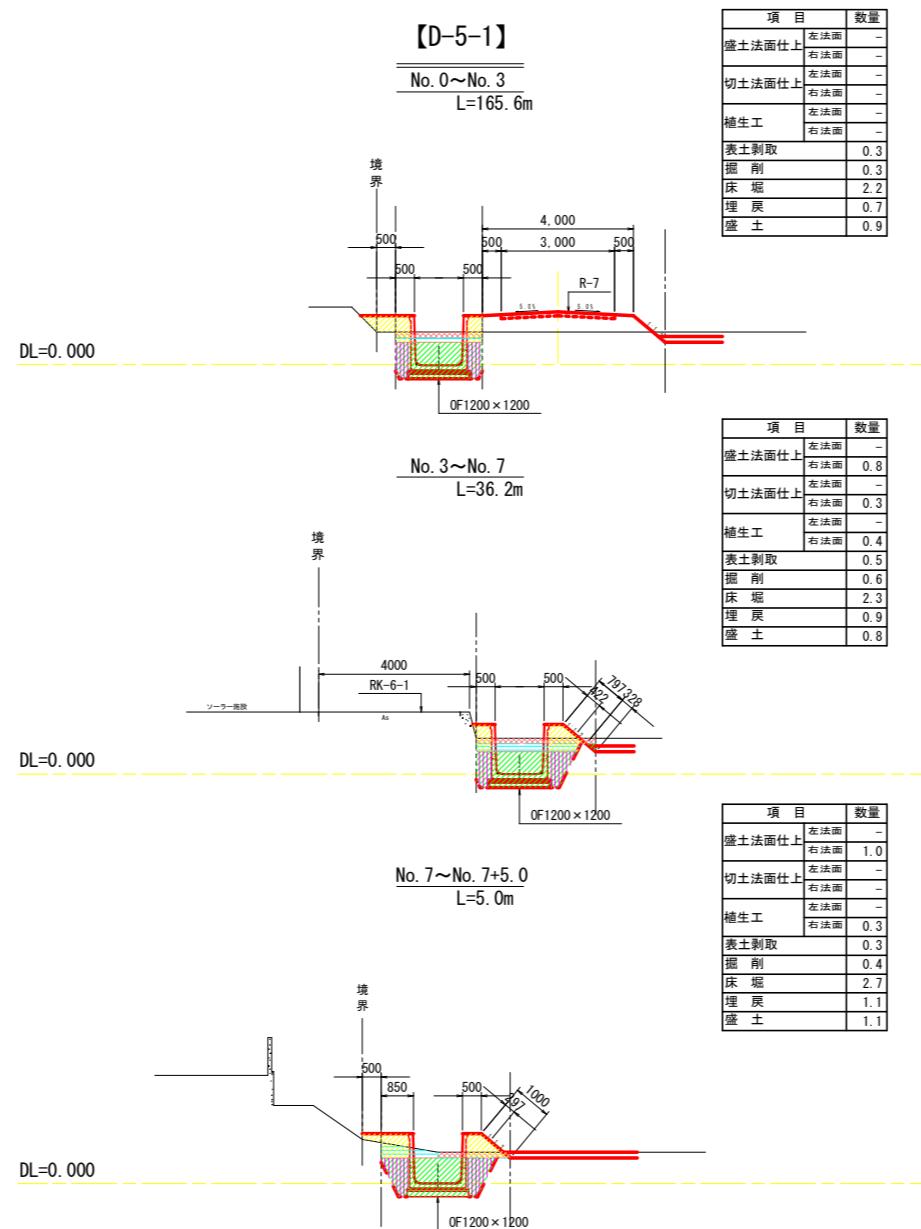


工事名	R7徳井 緊急体 和田島 その3工事 (組い手兼保型) (着手日指定型)		
路線名等	和田島地区		
工事箇所	小松島市和田島町		
図面名	横断面図(排水路工)		
縮尺	S=1:100	図面番号	3-4
事業者名	徳島県東部農林水産局 <徳島>		

標準構造図


S=1:50

道路工標準図

アスファルト舗装 (W=5.00m)

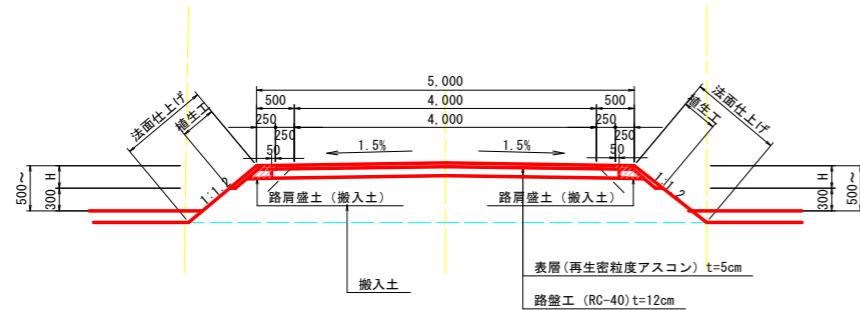


砂利舗装 (W=4.00m)

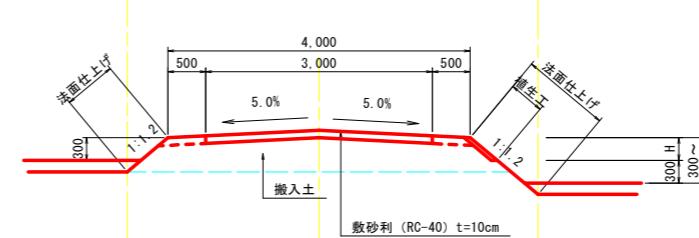


※舗装断面の構成については、道路管理者と協議を行い決定するものとする。

アスファルト舗装 (W=4.50m)

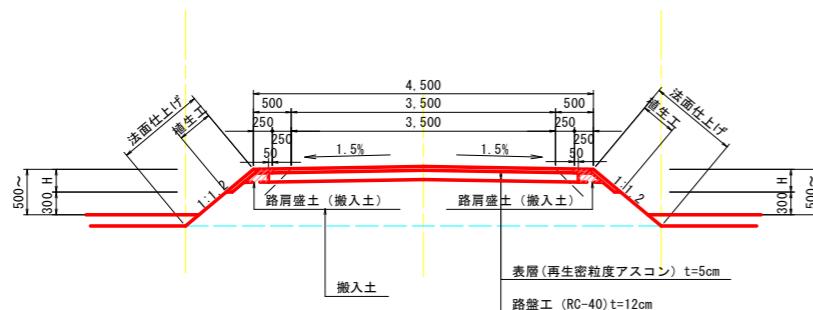



砂利舗装 (W=3.00m)

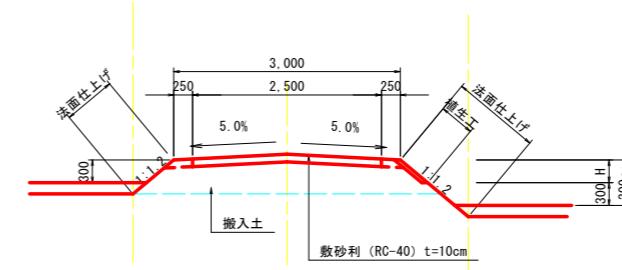

※舗装断面の構成については、道路管理者と協議を行い決定するものとする。

農道平面交差部隅切り

路肩部舗装

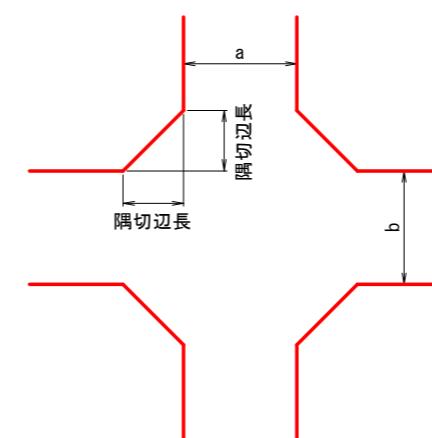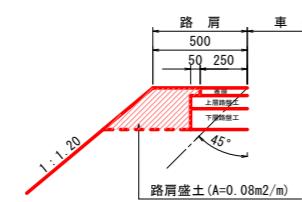

(隅切1辺の長さ)

車道幅員 (m)	a	a		
		3	4	5
b	3	2.0	1.5	1.0
	4	1.5	1.0	0.5
	5	1.0	0.5	0

工事名	R7鹿野 計画体 和田島 その3工事 (組い手諸保型) (着手日指定型)		
路線名等	和田島地区		
工事箇所	小松島市和田島町		
図面名	標準構造図		
縮尺	S=1:50	図面番号	4-1
事業者名	徳島県東部農林水産局		


標準構造図

S=図示

排水路工標準図


排水路工標準断面図 S=1:3

排水路单独部

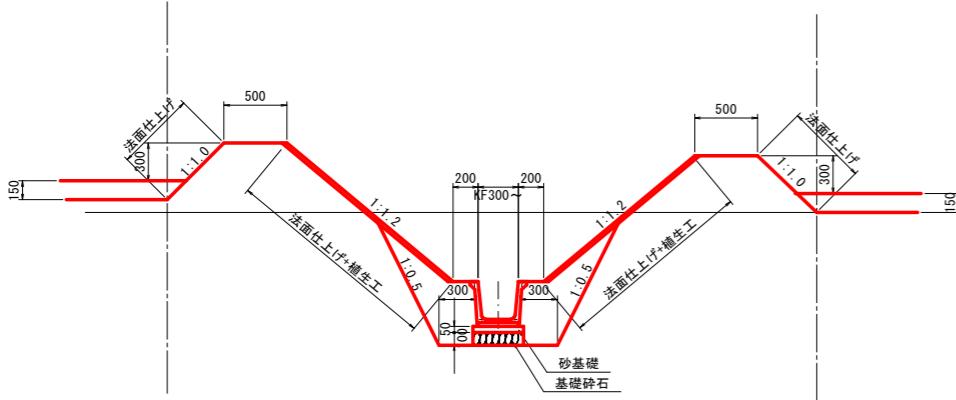

道路横部

排水路部

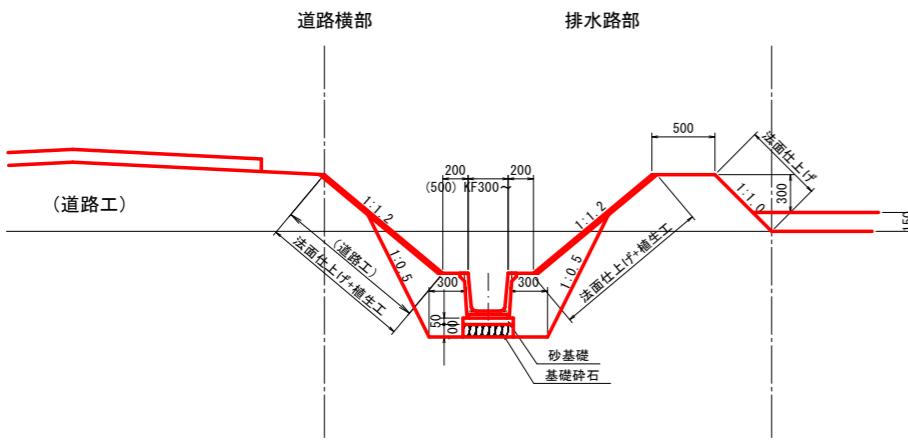


※水路高が0.5m以上の場合、道路側バーム幅（ステップ）を0.5mとする。

二次製品布設寸法図 S=1:20

角フリュー


※角フリュームは目地施工無しとする

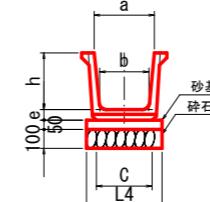

呼び名	寸法						バー幅
	a	b	c	h	e	L4	
300	320	260	295	300	55	400	200
350	400	300	337	350	55	450	200
400	450	350	400	400	65	500	200
450	500	390	440	450	65	550	200
500	550	440	500	500	65	600	200


※基礎砕石については、地盤状況(軟弱で施工できない等)により、監督員と協議のうえ施工する。

大型フリューム(0F)

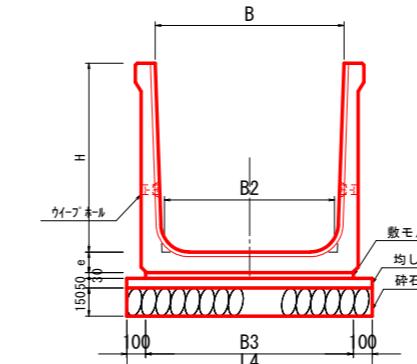


1.0m当たり					
呼び名	寸法				バーム幅
B H	B2	B3	L4	e	
500 × 500	450	590	800	70	500
600 × 600	540	690	900	75	500
700 × 700	630	790	1000	80	500
800 × 800	720	900	1100	90	500
900 × 900	810	1000	1200	95	500
1100 × 700	1030	1190	1400	105	500
1000 × 1000	900	1100	1300	100	500
1200 × 1200	1080	1300	1500	110	500
1300 × 1300	1170	1430	1630	120	500
1400 × 1400	1260	1500	1700	130	500

用排水路工標準断面図 S=1:30

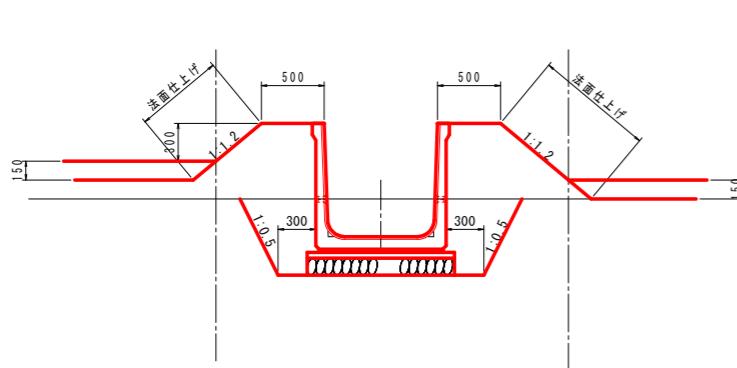

※田面高が水路天端高差が0.3mない場合には畦畔工を設置する
但し、畦畔高は田面より0.3mとする。

ボックスカルバー標準図 S=1:20

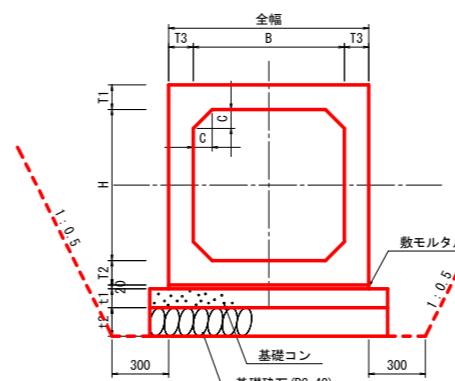

1.0m当たり										
サイズ	寸法					基礎寸法				
	B	H	T1(頂版)	T2(底版)	T3(側版)	全幅B1	モルタル幅	基礎コンクリート幅	基礎鉄筋石幅	ハンチング
600×600	130	130	130	860	860	1060	1060	1060	1060	1060
800×800	130	130	130	1060	1060	1260	1260	1260	1260	1000
1100×700	130	130	130	1360	1360	1560	1560	1560	1560	1500
1200×1200	130	130	130	1460	1460	1660	1660	1660	1660	1500
1300×1300	140	140	130	1560	1560	1760	1760	1760	1760	1500
1400×1400	150	150	130	1660	1660	1860	1860	1860	1860	1500
1600×900	160	160	140	1880	1880	2080	2080	2080	2080	1500

基礎の厚さ (単位mm)

基盤の厚さ	サイズ	寸法
	内幅B×内高H	t1 t2
	300×300～1000×1500	100 150
	1100×500～2000×2000	150 200
	2100×1000～2500×2500	200 250

工事名	R7津耕 経営体 和田島 その3工事(組手建保型)(着手手指定型)		
路線名等	和田島地区		
工事箇所	小松島市和田島町		
図面名	標準構造図		
縮尺	S=図示	図面番号	4-2
事業者名	徳島県東部農林水産局<徳島>		


標準構造図

S=1:50

排水路工標準図

現場打合流樹標準図 S=1/50

構造図

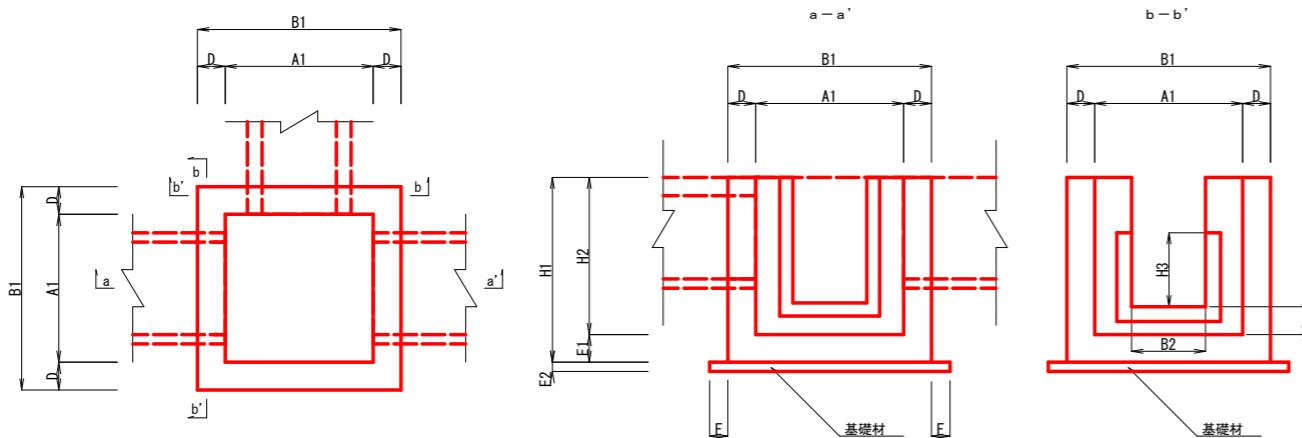



注) 1) H3=KF寸法とし、壁天端まで開口とする。

2) B2=KF寸法とする。


3) 角落しがある場合は、壁天端まで開口とする。

堰板取付部詳細図

※用水路として使用する場合

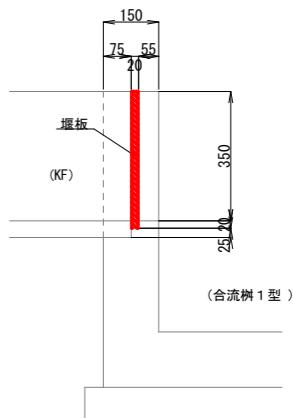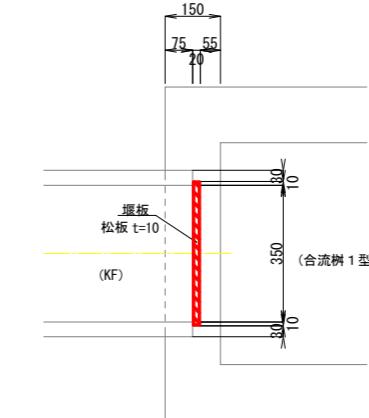

配筋図

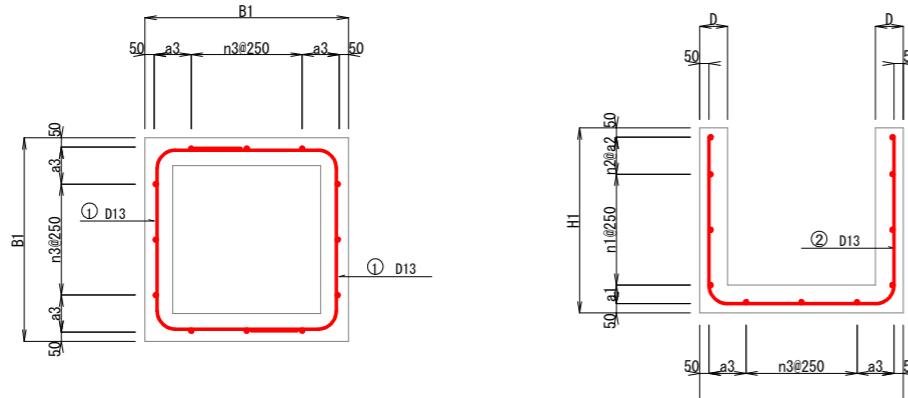

合流樹寸法表

形式	上下流取付水路			コンクリート						基礎材			配筋計画					注2)構造安定上の H2最大寸法	備考	
	(KF)	(OF)	(HP)	重圧管・BOXC	A1	B1	D	E1	H1	H2	種類	E2	F	a1	n1	a2	n2	n3	a3	
1型	250~400	200~300	200~350	600	900	150	150	800	650	碎石 RC-40	100	100							650	無筋コンクリート 18-8-25
2型	450~500	350~500	400~500	800	1100	150	150	1000	850	均しコンクリート 18-12-25	50	100	100	2	150	2	2	250	1400	鉄筋コンクリート 21-8-25
3型	KF500 · 600 · 600	600~700	600~700 · 600 · 600	1000	1300	150	150	1100	950	同上	50	100	100	2	200	2	3	225	1400	同上
4型	800 × 800 900 × 900	800~900	800~800 × 800	1200	1500	150	150	1250	1100	同上	50	100	100	3	150	2	4	200	1400	同上
5型	1100 × 700	1000~1100	900~1000 1100 × 700	1400	1700	150	150	1450	1300	同上	50	100	100	4	250	1	5	175	1300	同上
6型	1200 × 1200		1200 × 1200	1500	—	—	—	—	—	同上	50	100							構造計算書・配筋図参照	同上
7型	1300 × 300		1300 × 1300	1600	—	—	—	—	—	同上	50	100							同上	同上
8型	1400 × 1400		1400 × 1400	1700	—	—	—	—	—	同上	50	100							同上	同上
9型	1600 × 900		1600 × 900	1900	—	—	—	—	—	同上	50	100							同上	同上

注1) 角落とは用水路工のみ

注2) 地区外等の取合せから、やむをえず拝高さを調整する場合に適用。

合流樹1型(無筋)の壁高を高くする場合は、規格を2型(有筋)に変更すること。

表中の最大寸法以上の壁高が必要となる場合は、別途構造計算を行うこと。

表中の寸法は輪荷重(T-14)を考慮している。但し、車道内設置等の直接的な輪荷重は想定していないため、この場合は別途構造計算を行うこと。


注3) 鉄筋SD295を使用する。

工事名	R7鹿跡 経営体 和田島 その3工事 (組手日指定期)
路線名等	和田島地区
工事箇所	小松島市和田島町
図面名	標準構造図
縮尺	S=1:50
図面番号	4-3
事業者名	徳島県東部農林水産局<徳島>

標準構造図


合流桿6型
(1500×1500) S=1:50

構造図

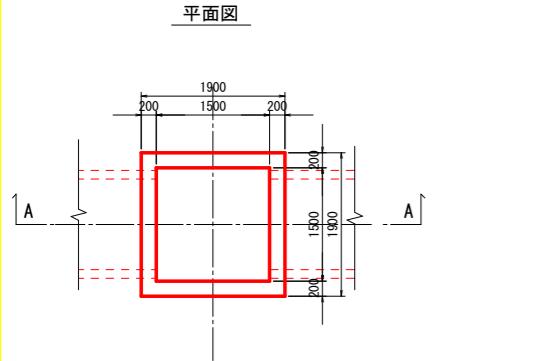


合流桿7型
(1600×1600) S=1:50

構造図






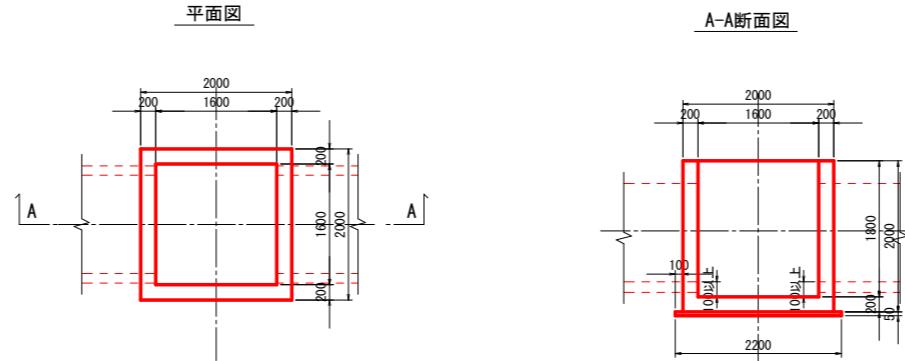


合流桿8型
(1700×1700) S=1:50

構造図

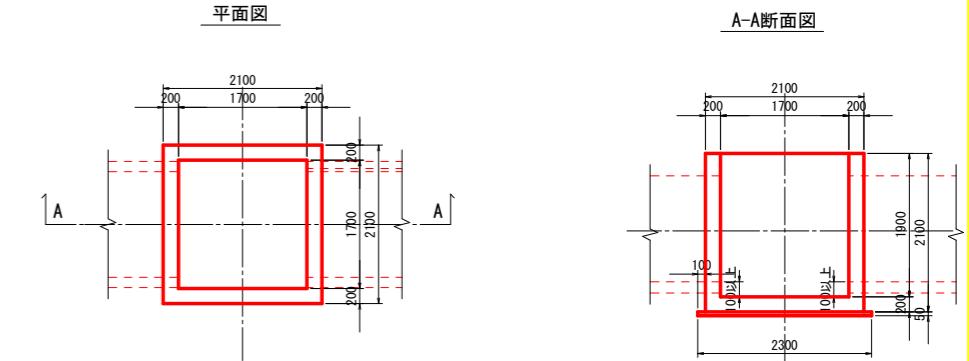

配筋図

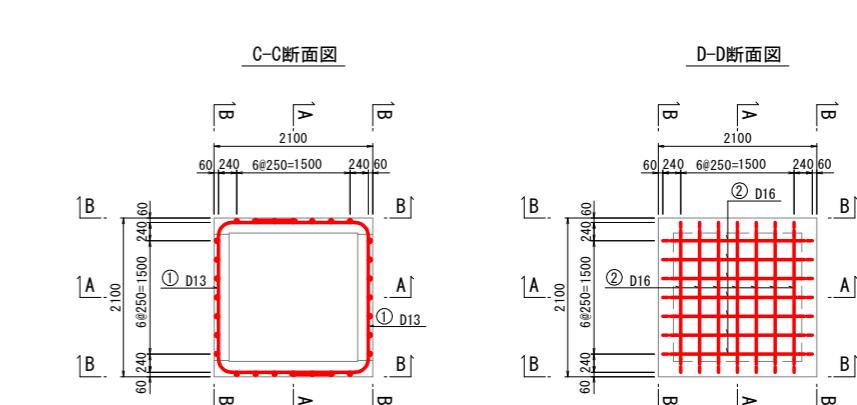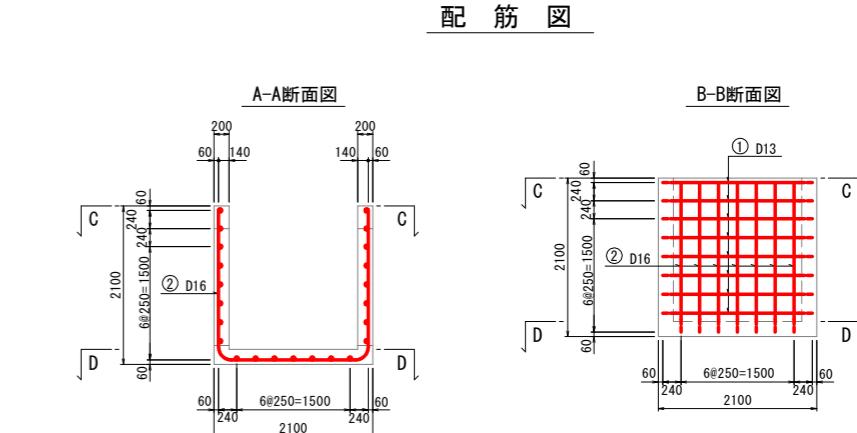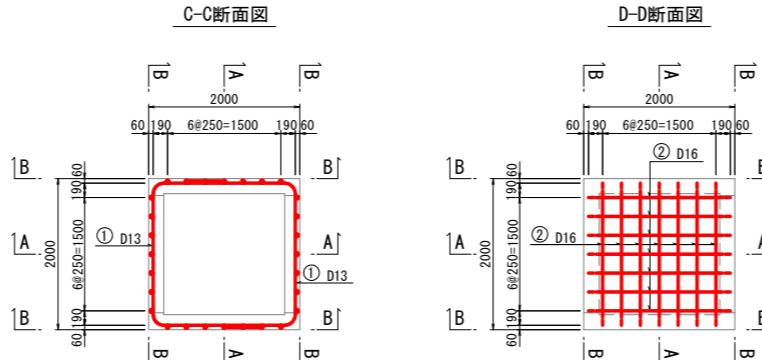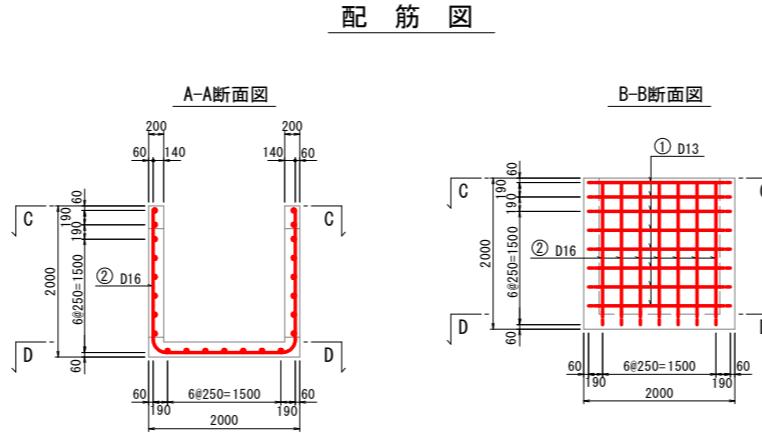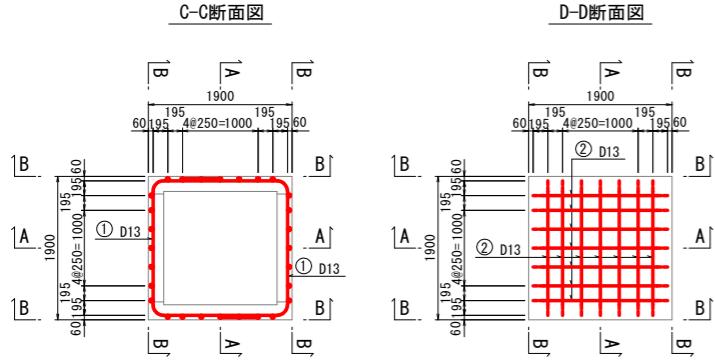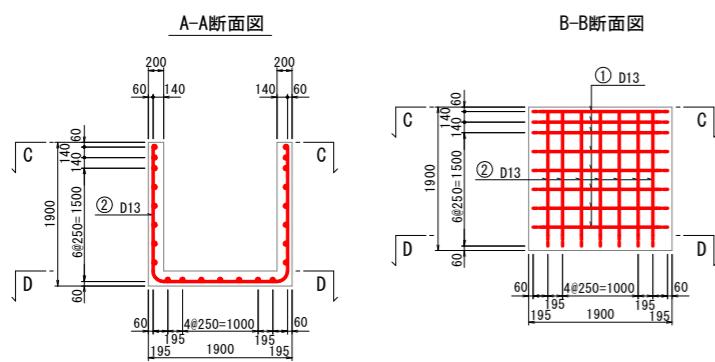

鉄筋質量表 (合流桿6型)						
符号	径	長さ	本数	単位質量	1本当り質量	質量
	(mm)	(mm)		(kg/m)	(kg)	(kg)
1	D 13	3900	16	0.995	3.881	62.096
2	D 13	5220	14	0.995	5.194	72.716
合計 D13 134.8kg						
総質量 134.8kg						

注) 鉄筋SD295を使用する。

鉄筋質量表 (合流桿7型)						
符号	径	長さ	本数	単位質量	1本当り質量	質量
	(mm)	(mm)		(kg/m)	(kg)	(kg)
1	D 13	4040	16	0.995	4.020	64.320
2	D 16	5500	14	1.560	8.580	120.120
合計 D16 184.440						
合計 D13 64.3kg						
総質量 184.4kg						


注) 鉄筋SD295を使用する。

鉄筋質量表 (合流桿8型)						
符号	径	長さ	本数	単位質量	1本当り質量	質量
	(mm)	(mm)		(kg/m)	(kg)	(kg)
1	D 13	4330	16	0.995	4.308	68.928
2	D 16	5800	14	1.560	9.048	126.672
合計 D16 195.600						
合計 D13 68.9kg						
総質量 195.6kg						

注) 鉄筋SD295を使用する。

工事名	R7 段耕 試験体 和田島 その3工事 (組手日保証型) (着手日指定型)
路線名等	和田島地区
工事箇所	小松島市和田島町
図面名	標準構造図
縮尺	S=1:50 図面番号 4-4
事業者名	徳島県東部農林水産局<徳島>

詳細設計位置図

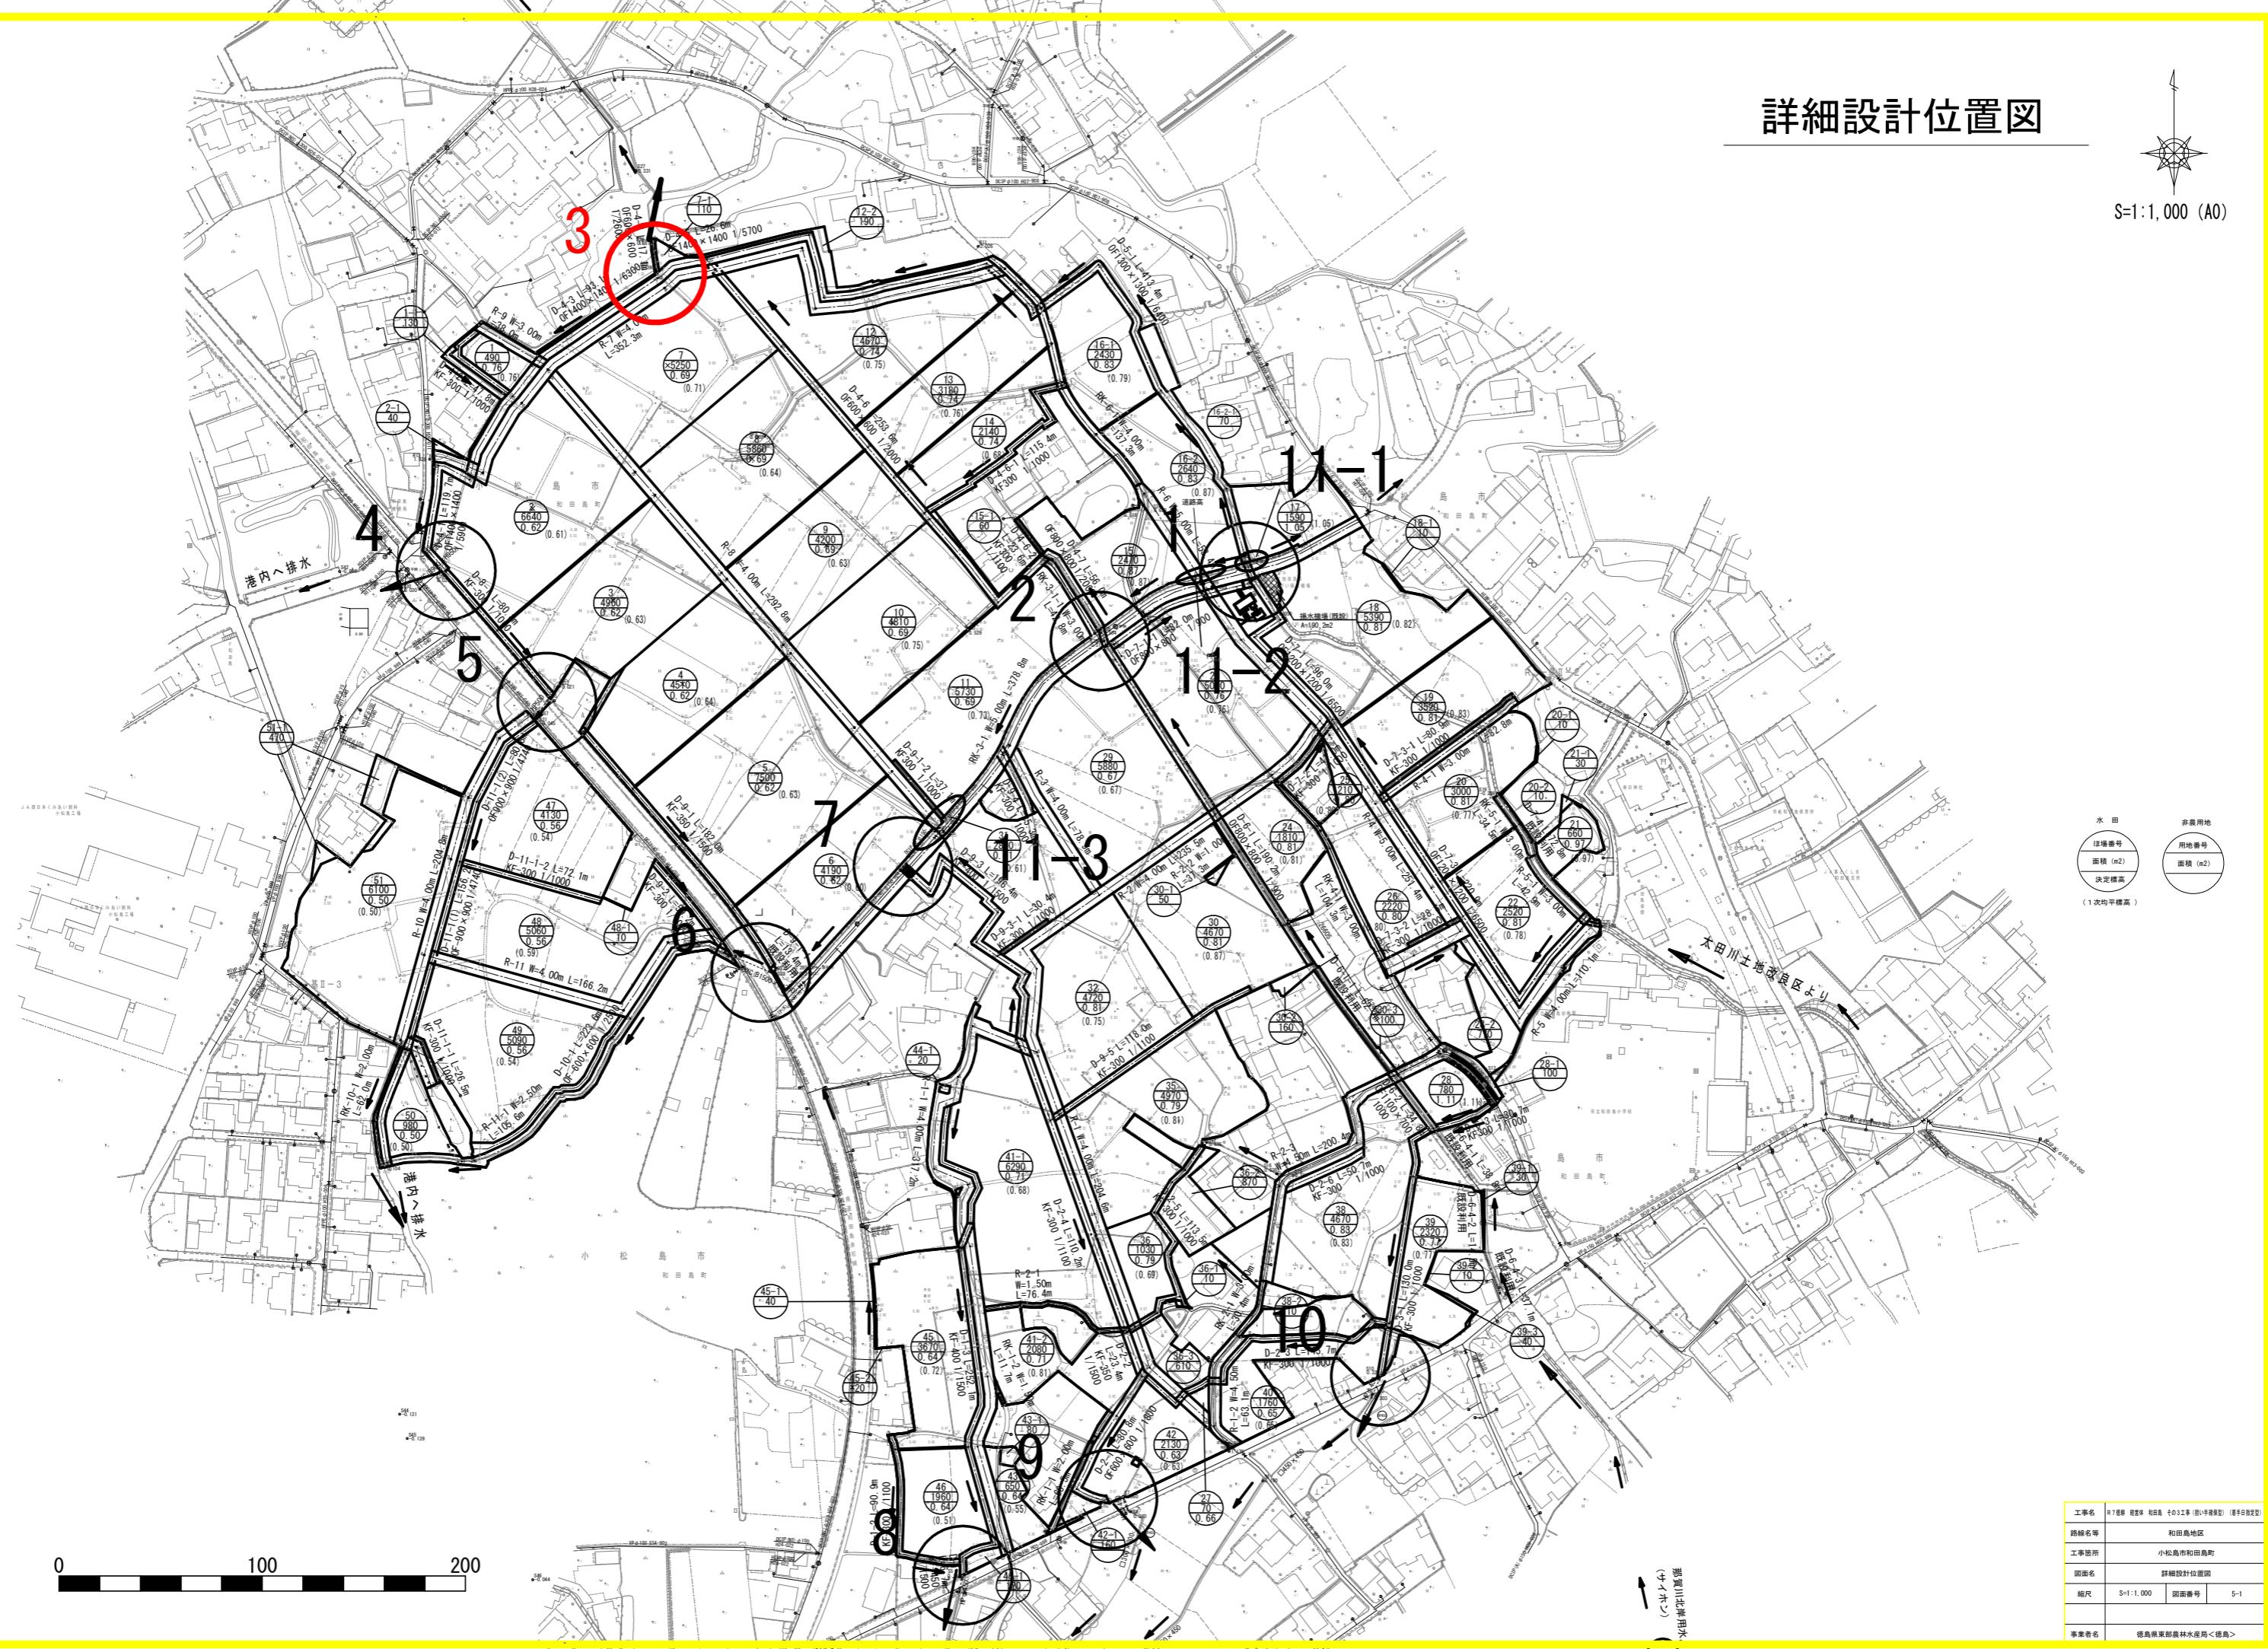


詳細設計(3) 計画図


【D-4-5】

分水施設工D-4-5構造図


S=1 : 50

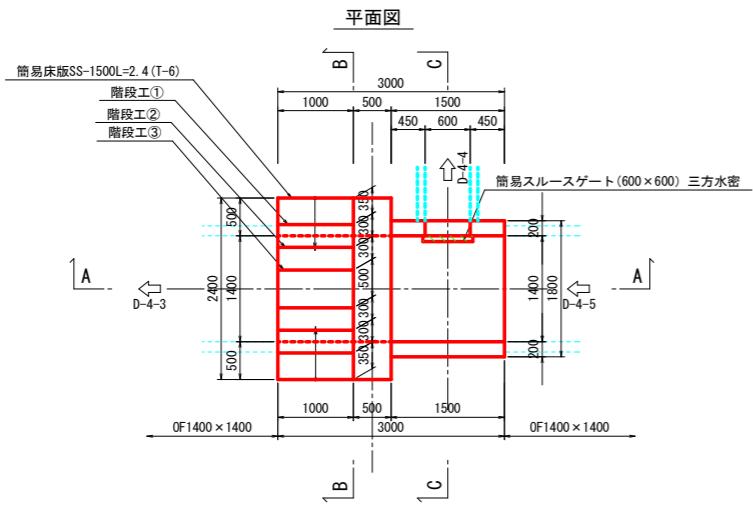


A-A断面図

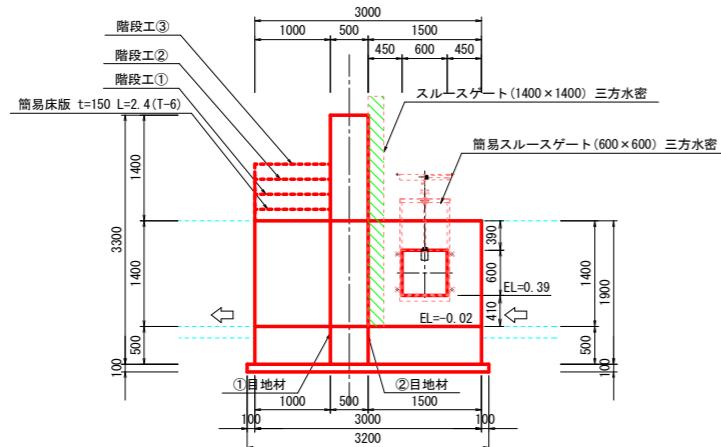


正面図

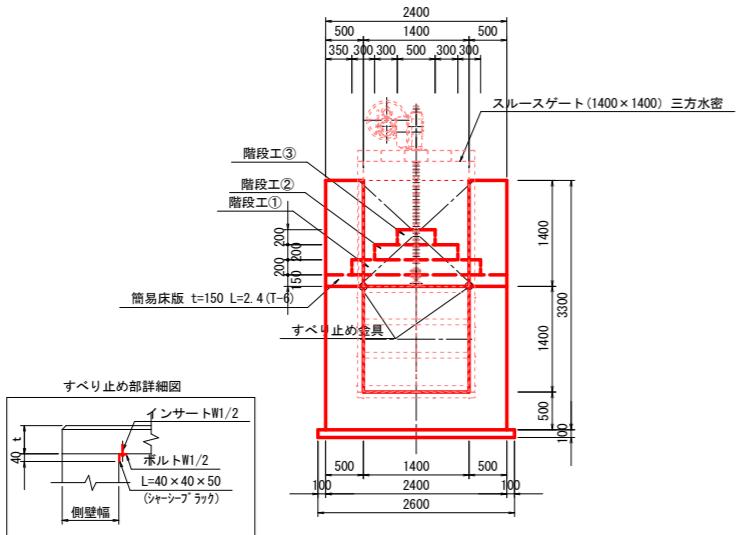

C-C断面図

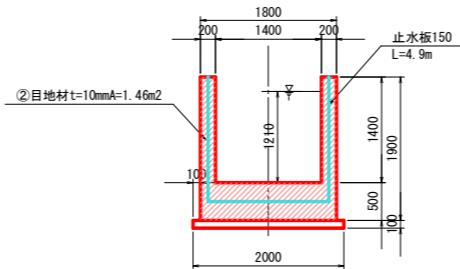

位 置 図

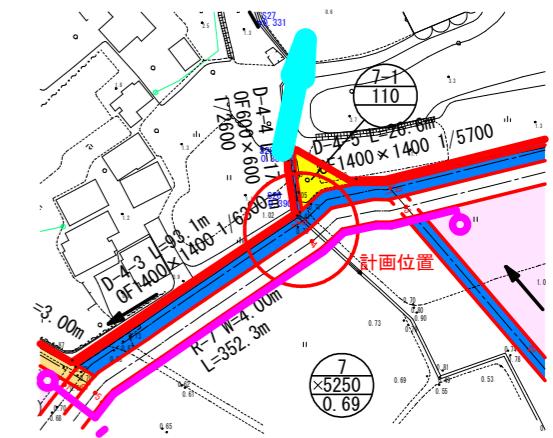


D-4-5～D-4-4(排水路工)			
工事名	R7農耕 経営体 和田島 その3工事(組い手請保型) (着手日指定日)		
路線名等	和田島地区		
工事箇所	小松島市和田島町		
図面名	詳細設計(3)計画図		
縮尺	S=図示	図面番号	5-2
事業者名	徳島県東部農林水産局<徳島>		

詳細設計(3)計画図


【D-4-5】

分水施設工D-4-5配筋図
S=1:50


A-A断面図

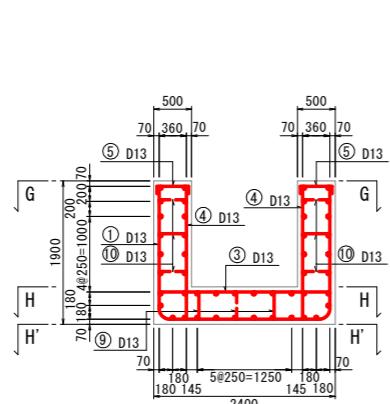


B-B断面図

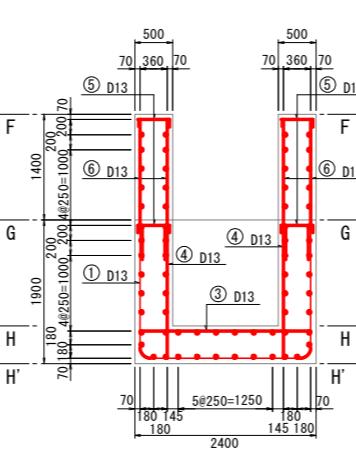


C-C断面図

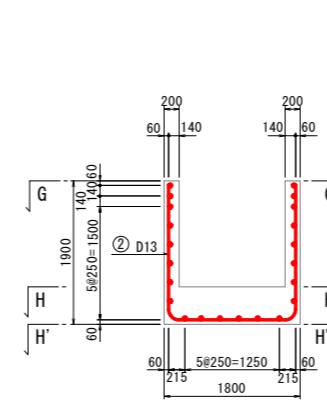


D-D断面図

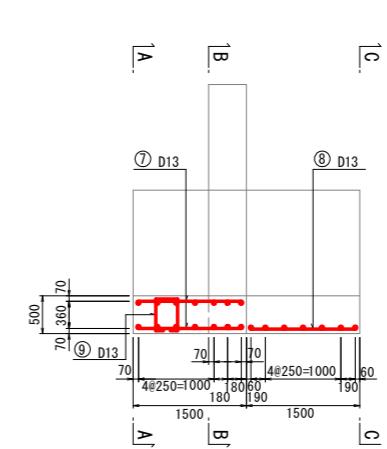


E-E断面図

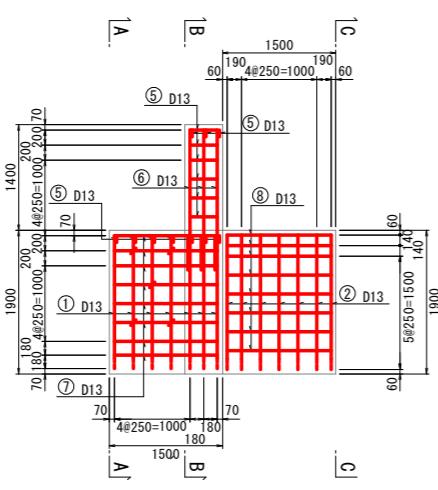


E'-E'断面図

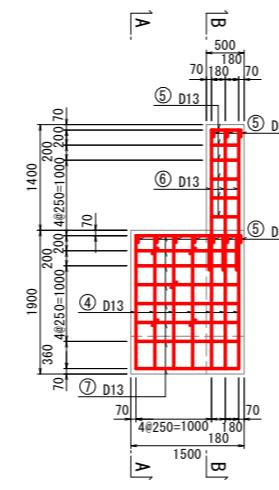


F-F断面図

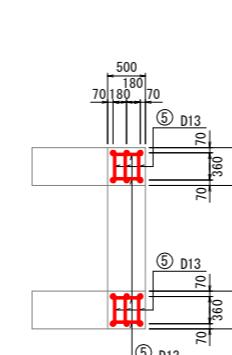


G-G断面図

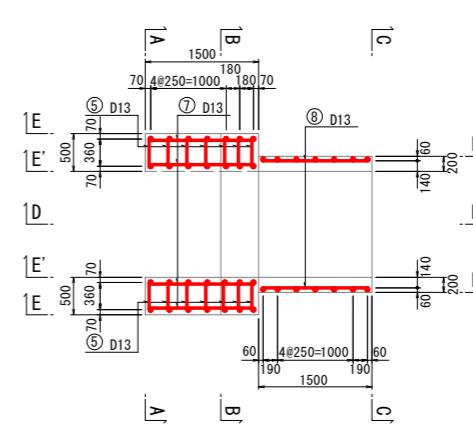

H-H断面図

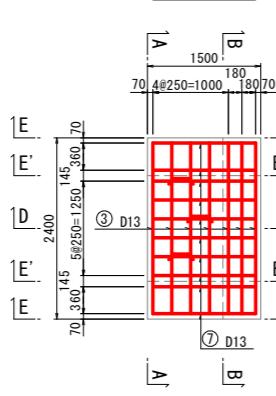

H'-H'断面図

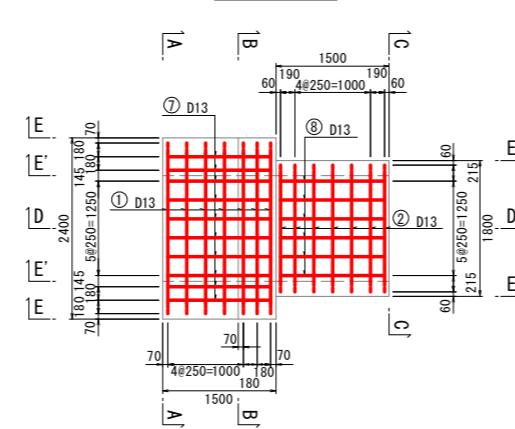

鉄筋質量表

符号	径	長さ (mm)	本数	単位質量 (kg/m)	1本当り質量 (kg)	質量 (kg)	摘要
1	D 13	5660	7	0.995	5.632	39.424	□
2	D 13	5120	7	0.995	5.094	35.658	□
3	D 13	2260	7	0.995	2.249	15.743	—
4	D 13	1760	14	0.995	1.751	24.514	
5	D 13	560	44	0.995	0.557	24.508	□
6	D 13	1860	12	0.995	1.851	22.212	
7	D 13	1360	46	0.995	1.353	62.238	—
8	D 13	1380	22	0.995	1.373	30.206	—
9	D 13	1250	3	0.995	1.244	3.732	□
10	D 13	590	6	0.995	0.587	3.522	□
261.757							
合計 D 13 261.8 kg							
総質量 261.8 kg							

注) 鉄筋SD295を使用する。

D-4-5~D-4-4(排水路工)

工事名	R7德勝 経営体 和田島 その3工事 (組手日指定期) (着手日指定期)
路線名等	和田島地区
工事箇所	小松島市和田島町
図面名	詳細設計(3)計画図
縮尺	S=図示 図面番号 5-3
事業者名	徳島県東部農林水産局<徳島>